

特記仕様書

I 工事概要

工事名称：小真木原陸上競技場改修工事
工事場所：鶴岡市小真木原町地内
工事内容：撤去工、舗装工、排水工、附帯施設工、電気設備工

II 一般事項

II・1 競技場の規格

本陸上競技場は、改修後に財団法人日本陸上競技連盟（以下「陸連」と言う）競技規則に基づく全天下競技場第3種公認陸上競技場とするものである。
使用する表層材はワールドアスレチックス（以下「WA」と言う）の認証舗装材と同材とし、山形県内に全天候陸上競技場以上のウラン表層材として販売実績を有し、アスター・フォローの難点から県内に本社または営業所等を設置しているメーカーの商品とする。
施工者は本社にてWAの認証舗装材を保持している者とする。
公式の陸上競技会を開催し得るに充分な精度のある施設とする。

II・2 公認検定

本陸上競技場は事務局が翌年度に陸連による公認検定を受け、これに合格しなければならない。検定の結果が公認基準に合符しない場合、本改修工事範囲については請負者の責任において手直し、又は改造を行なうものとする。
たゞ公認検定の為の手順と規定及び公認は、発注者の負担とする。

II・3 標準仕様書

本特記仕様書及び画面に記載されてない事項については、「公共建築工事標準仕様書」、「公共建築改修工事標準仕様書」及び「山形県土木工事標準仕様書」、「土木工事施工管理基準」、「土木工事品質及び出来形規格値」を標準仕様書とし、これに基づいて施工する。（仕様書の適用にあたり、市監督職員と協議の上決定すること）

適用規格・基準

- ①最新版 陸上競技ルールブック（財団法人 日本陸上競技連盟編）
- ②最新版 都市公園技術標準解説書（社団法人 日本国際地盤協会編）
- ③最新版 屋外スポーツ施設の建設指針（財団法人 日本スポーツ施設協会 屋外体育施設部会編）
- ④舗装設計施工指針（社団法人 日本道路協会編）
- ⑤舗装施工便覧（社団法人 日本道路協会編）
- ⑥舗装構造に関する技術基準同解説（社団法人 日本道路協会編）

II・4 監督職員の定義

本仕様書に記す監督職員は、鶴岡市との工事担当職員を言い、監督職員は工事契約書に基き設置図書の記載事項に關して、指示・承認・協議・検査立会い及び検査等を行う。

II・5 工程管理

工事着工に先立ち、工程表・施工計画書・現場組織表を監督職員に提出し、承認を受けた後、工事に着手するものとする。

II・6 材料の管理

- 6-1 工事に使用する材料は、「材料承認書」を提出し監督職員の承認を受け、工程表に従い工事の進捗に支障のないよう充分に手配すること。
- 6-2 現場に搬入された資材は、隨時監督職員が点検・試験のできるように検査試験用具を準備し、監督職員が不合格と認めた材料は、速やかに代品を納入し、再度点検を受けること。
- 6-3 検査試験時に合格した資材であっても使用時に監督職員が材質不良と認めたものは使用してはならない。

II・7 施工検査

あらじめ監督職員の指示した箇所等、主要な工事段階の区切等では、監督職員の検査を受けなければならない。

II・8 現場管理

- 8-1 請負者は、関係法令、関係指針を遵守し、常に工事の安全に留意し現場管理を行なうこと。

8-2 本競技場は、高度の平坦性および適度な彈力性と高精度の施工技術を要するため、工事施工期間中は同規模・同種の実績、経験を積んだ技術者を下請け業者から選任して市の承諾を受けるとともに現場に配備し、施工管理、品質管理に万全を期さなければならぬ。

8-3 本工事にはポリウレタン樹脂や溶剤等、化学物質を使用するので、その保管取扱いについては、関係する諸法規を遵守しなければならない。

II・9 後片付け

工事が完了した時は、速やかに仮設物を取り払い、後片付け、清掃をする。ただし、特に期限の定められたものに付いては期限内に処理すること。

II・10 竣工圖

工事竣工後、監督職員の指示に従い、竣工並びに必要な図書を作成し、監督職員の指示する図書を速やかに提出すること。

III フィールド舗装工事

III・1 全天候型ポリウレタン舗装工事

1-1 材料

- a) 砕石（路盤）
ごみ、泥、および草根等、有害な有機物を含まない JIS A 5001 の規定に適合したクラッシャーラン（0~40）を使用する。

- b) アスファルト混合物（下部基層）
「舗装設計施工指針」に規定された開粒度アスコン（13m/mトップ）を使用する。
- c) アスファルト混合物（上部基層）
「舗装設計施工指針」に規定された開粒度アスコン（13m/mトップ）を使用する。

- 尚、ポリウレタン表層材との接着強度は、アスコン表面を特殊下地処理及び特殊プライマー処理した後の値で別表「ポリウレタン系表層材品質規格表」の接着性欄記載の値以上とする。

- e-i) 使用する表層材はWAの認証舗装材と同材とし、施工者は自社にてWAの認証舗装材を保持している者とする。

- e-ii) ポリウレタン樹脂を使用する製品は、特定化学物質障害予防規則に該当せず、MOCA（3-ジクロロ-4-ジアミノフェニルメタン）、無配合の製品を使用する。

- e-iii) 物性については、試験成績書を提出し、監督職員の承認を得なければならない。

- e-iv) 耐候性については、屋外暴露試験に依る評価を原則とする。ただし、期間的に不可能な場合は、JIS A 1415に規定する促進試験をもって判定資料とする。

- e-v) ポリウレタン表層材の品質規格は、下表「ポリウレタン系表層材品質規格表」の基準値で満足するものでなければならない。

ポリウレタン系表層材品質規格表

項目	規 格 値	試 験 方 法
材 料	硬 さ	20°C 40~75 70°C 20°Cの-10%以内 JIS K 6253-3 デジロータ-A
	引 張 強 さ	2.0N/mm以上 JIS K 6251
	伸 び	400%以上 JIS K 6251
	引 裂 強 さ	12N/mm以上 JIS K 6252-1 アングル型(切り込みなし)
試 験	耐 摩 耗 性	600mg以下 JIS K 7204 テーブル摩耗試験機 CS-17, 9.8N, 1,000回
	耐候性：屋外暴露	ひび割れ、チョーキング、退色などの著しい劣化が生じないこと。 一年間以上屋外南面に暴露または過去に施工された競技場やコートなどの劣化状況判断による。
	耐候性：促進暴露	JIS A 1415 WS-A型 ケガーマー-1, 000時間
	舗装体としての試験	20±5°C 50N/25mm以上 下地との接着性 50±5°C 15N/25mm以上 または2cm凝集破壊 JIS K 6854-1, 90度剥離 下地-72°C

1-2 施工

a) アスファルト舗装工

a-i) 路盤工

路盤工は所定の仕上がり高さが得られるように均一に敷き均し、所定の締固め度が得られるまで締め固め、所定の形状に平坦に仕上げる。

a-ii) 基層工

基層工は平坦性を重視し、下部基層と上部基層の二層仕上げとする。基層施工の良否が、全天候舗装技術品の品質・安定性・耐久性に大きな影響を与えるため、次の点に留意し施工する。

- イ) 締固め度形状は正しく平坦に仕上げる。
- ロ) 締固めは充分に行い、均一な締固め度に仕上げる。
- ハ) 再生アスファルト混合物は、プリスタリングを生じやすいので使用してはならない。

b) ポリウレタン表層工

b-i) 準備工

- イ) アスファルト舗装表面にある土砂・塵埃等は、スイーパーまたは水洗いなどにより表層施工前に除去しなければならない。
- ロ) アスファルト表面に凹凸あるいは陥没や不良箇所があれば補修する。
- ハ) 周辺土構造物を汚さないよう充分な養生をしてから、表層工に入らなければならない。

b-ii) 下地処理工

- イ) アスファルト舗装表面の強度及び平坦性の修正及び防湿・接着力の強化のため、特殊ポリマーセメントを塗布する。

b - iii) プライマー工

- イ) ポリウレタンベース層とアスファルト舗装面を密着・一体化させる為に専用のプライマーを塗布する。
- ロ) 塗布後の乾燥養生は充分に行なわなければならない。

b - iv) ポリウレタンベース層工

- イ) 二液硬化型ポリウレタン樹脂に発泡弹性チップを混入した材料を厚さが均一となるように平坦に敷均す。
- ロ) 不隆修正は入念に行なわなければならない。

b - v) ポリウレタン耐久層工

- イ) 二液硬化型ポリウレタン樹脂を厚さが均一となるように平坦に敷均す。
- ロ) 不隆修正は入念に行なわなければならない。

b - vi) エンボス仕上げ工

- 二液性ウレタン樹脂とエンボス形状付与骨材の混合材をエンボス状に仕上げる。

b - vii) トップコート工

- 耐候性的強化とつや消しによる美観、適度な滑りを与える為に特殊トップコートを均一に散布して仕上げる。

c) ポリウレタン表層オーバーレイ工

- ウレタン材については、①層間接着不良による剥離の発生、②含有成分の違いによる耐候性の低下などを防止するために既設表層材のレディースウレタンとする。

c - i) 既設ウレタン切削工

- イ) 湿式または干式のウレタン切削機械にて既設ウレタン層を平均2 mm厚に均一に切削を行う。
- ロ) 切削機にて施工不能の場所には、ディスクグライダー等にて切削する。

c - ii) 水洗い工

- ウレタン切削後、スイーパーにて清掃を行う。清掃後オイル及び付着切削粉については、水洗及び中性洗剤等で除去する。

c - iii) 不整正修正

- ウレタンオーバーレイに先立ち不整正の為、切削後の既設ウレタン表面に水散布を行う。2 mm以上の水溜り部はウレタンを流し込み平滑になるように修正する。又2 mm以上の凸部は切削により平滑に修正する。

c - iv) ポリウレタンプライマー工

- 既設ウレタンベース層と耐久層を密着・一体化させる為、ポリウレタンプライマーを、当面の施工範囲に合わせて、均一に散布する。

c - v) ポリウレタン耐久層工

- III・1・1・2 b) b - vi) の項に準じる。

c - vi) エンボス仕上げ工

- III・1・1・2 b) b - vii) の項に準じる。

c - vii) トップコート工

- III・1・1・2 b) b - viii) の項に準じる。

d) 施工の管理基準

- d-i) ポリウレタン耐久層工
【原寸】：硬化後に、ベース層までの厚さを検査する。測定値の許容誤差は-1.5mm以内で、測定全部の平均値は所定の厚さ以上でなければならない。
施工測定は監督職員の指示による。

e) 注意事項

- e-i) ポリウレタン表層工に当つては各工程ともに、降雨が予想される場合は作業を中止する。

- e-ii) ポリウレタン施工時の気温は5°C以上が望ましい。但し、5°C以下の場合は監督職員と協議を必要とする。

- e-iii) 原材料は通常水分に依る影響を受けやすい為、保管に充分注意しなければならない。

- e-iv) 夏季は高温・多湿となるため、ポリウレタン樹脂の反応が活発になり、硬化時間の短縮及び微量の水分によるトラブルが発生しやすので、条件に合った施工体制を取らなければならない。

- e-v) 契約不適合責任期間：ポリウレタン表層工の契約不適合責任期間は、下記の通りとする。

- イ) 材質及び施工技術の不備に起因する亀裂・剥離・フレーク・不陸について
……………5年

- ロ) 表面、トップコートの摩耗、褪色について（競技に支障があると判断される迄）
……………4年

- ハ) ラインマークの消滅について（競技に支障があると判断される迄）
……………3年

III・2 カラーゴムチップ舗装工事

2-1 材料

a) 砕石（路盤）

III・1・1・1 a) の項に準じる。

b) アスファルト混合物（下部基層・上部基層）

III・1・1・1 b) および c) の項に準じる。

c) ゴムチップ表層材（3M-ゴムチップ）

- c-i) ゴムチップ（EPM）をポリウレタンバインダーで強固に結合させ、連続性空隙および剥離バリアを有する全天候舗装材（3M-ゴムチップ E 同等）とする。

- c-ii) 耐候性については、屋外暴露試験に依る評価を原則とする。ただし、期間的に不可能な場合は、JIS A 1415に規定する促進試験をもって判定資料とする。

- c-iii) ゴムチップ舗装材の品質については、下表「ゴムチップ舗装材品質規格表」の基準値を満足するものでなければならない。

ゴムチップ舗装材（3M-ゴムチップ）品質規格表

項 目	規 格	試験方法
比 重	0.6以上	JIS K 6767
引張強度	0.4MPa以上	JIS K 6251
伸 び 率	40%以上	JIS K 6251
耐摩耗性	600mg以下	JIS K 7204, テーブル摩耗試験機 CS-17, 9.8N, 1000回転
すべり抵抗	Wet時 40以上	3M-ゴムチップバインダー (ASTM E 303)
耐候性：屋外暴露	ひび割れ、チョーキング、退色などの著しい劣化が過去に施工された競技場やコート等の劣化状況判断による。	1年間以上屋外南面に暴露または過去に施工された競技場やコート等の劣化状況判断による。
耐候性：促進暴露	JIS A 1415 NS-A型ウケーター 1000時間	JIS A 1415 NS-A型ウケーター 1000時間

III・1・2 施工工事

1-1 施工

a) アスファルト舗装工

a-i) 路盤工

a-ii) 施工の管理基準

a-iii) 計算工

a-iv) 施工の監督

a-v) 施工の実施

a-vi) 施工の確認

a-vii) 施工の終了

a-viii) 施工の報告

a-vix) 施工の検査

a-vxi) 施工の改善

a-vxii) 施工の終了

a-vxiii) 施工の報告

a-vxvi) 施工の検査

a-vxvii) 施工の改善

a-vxviii) 施工の終了

a-vxix) 施工の報告

a-vxvi) 施工の検査

a-vxvii) 施工の改善

a-vxviii) 施工の終了

a-vxix) 施工の報告

a-vxvi) 施工の検査

a-v


V 附帯施設工事	
2-2 施工	V・1 内圈縁石
a) アスファルト舗装工	<p>設計図に依り、正確な位置に抜差式の内圈縁石(スポーツカービング)を新設する。</p>
a-i) 路盤工	<p>III・1 1-2 a) a-i) の項に準じる。</p>
a-ii) 基層工	<p>III・1 1-2 a) a-ii) の項に準じる。</p>
b) ゴムチップ舗装工	<p>イ) 標識タイル位置図に依り、各トラック競技のスタート位置等を示すSUS製タイルを内圈縁石の内側、およびトラック外周ラインの外側に正確に設置する。 ロ) 150スタートの位置を示すビスおよびレーンを示すマーキングを内圈縁石の内側、およびトラック外周ラインの外側に正確に設置する。</p>
b-i) 準備工	<p>III・1 1-2 b) b-i) の項に準じる。</p>
b-ii) ゴムチップ工	<p>ウレタン樹脂で結合されたゴムチップ(EPM)を所定厚に平滑に敷き均し、均一な仕上がり面に施工する。着しい相密箇所が発生した場合は同材を充填し、再度コテにて均一に仕上げること。</p>
III・3 天然芝生舗装(日本芝)工事	V・2 角石・標石
3-1 材料	<p>設計図に依り、正確な位置に真鍮板を新設する。</p>
a) 床土	<p>イ) 標識タイル表面は刷毛引き仕上げとする。 ロ) サークル表面は刷毛引き仕上げとする。 ハ) ウレタン舗装材と同材(レジンエースウレタン同等)を使用し、サークル蓋を新設する。</p>
b) 切り芝	<p>イ) 既設砲丸落下域に、緑色スクリーニング(グリーンサンド)を補充・整正する。 ロ) 砲丸落下域に投げ角度を示すラインテープを設置する。</p>
c) 目土	<p>イ) 設計図に依り、SUS製サークルおよび木製足留材を正しい位置に新設する。 ロ) サークル表面は刷毛引き仕上げとする。 ハ) ウレタン舗装材と同材(レジンエースウレタン同等)を使用し、サークル蓋を新設する。</p>
3-2 施工	V・3 標識タイル
b) 床土工	<p>イ) 既設砲丸落下域に、砂場用砂を補充・整正する。 ロ) 既設砂場枠を洗浄・再塗装およびマーキングを行う。</p>
b-i) 敷き均し、転圧、正	V・4 砲丸落下域
c) 張芝工	<p>イ) 下層面を損なわないように、床土材を敷設し、芝用ローラーにて転圧すること。 また敷設、転圧時に生じた不陸は同材の補充により速やかに人手にて修正すること。</p>
c-i) 施工時期	V・5 砲丸落下域
c-ii) 施工方法	<p>イ) 張り芝の方法はベタ張りとし、現場搬入後は速やかに敷設し、全面ムラのないよう丁寧に目土を掛ける。搬入日に施工が不可能な場合は、乾燥、蒸れ防止のための養生を行なう。 ロ) 転圧は、芝用ローラーにて芝が動かぬよう丁寧に施し、不陸の生じた部分は成長に応じて目土を補充して修正を施す。</p>
IV 舗装止め縁石工事	V・6 兼用サークル
	<p>イ) 設計図に依り、SUS製サークルおよび木製足留材を正しい位置に新設する。 ロ) サークル表面は刷毛引き仕上げとする。</p>
	V・7 競技用砂場
	<p>イ) 設計図に依り、ウレタン樹脂塗料を使用し、設計図及び陸連規定による全天候舗装用レンンマーキング色分け標準表に依り、トラックのレンライントラック外周ライン、各競技マーキングを蛇行しないよう、正確に引く。</p>
	V・8 水溝
	<p>イ) 設計図に依り、ウレタン樹脂塗料を使用し、設計図及び陸連規定による全天候舗装用レンンマーキング色分け標準表に依り、トラックのレンライントラック外周ライン、各競技マーキングを蛇行しないよう、正確に引く。</p>
	V・9 踏切板
	<p>イ) 設計図に依り、踏切板ボックスを正しい位置に新設する。 ロ) ウレタン蓋は助走路のポリウレタン表層との隙間が大き過ぎないよう充分注意して製作する。</p>
	V・10 棒高跳
	既設の棒高跳突箱の排水管清掃を行う。
	V・11 レーンマーキング
	<p>イ) 黄変アクリルウレタン樹脂塗料を使用し、設計図及び陸連規定による全天候舗装用レンンマーキング色分け標準表に依り、トラックのレンライントラック外周ライン、各競技マーキングを蛇行しないよう、正確に引く。</p>
	V・12 芝切下げ
	<p>イ) メイン前助走路の周囲の芝生をソッカッター等を用いて一時撤去を行い、床土の不陸整正した後、芝生を復旧する。</p>
VI その他	
VI・1 陸上競技規則改正時の対応	
陸連による公認検定までの期間において、陸上競技規則の改正により、その対応のため当前の工事内容と差異が生じた場合、受注者は発注者および陸連、地元検定員と工事内容について協議を行い対応を行うこと。	

工事名	鶴岡市小木原陸上競技場改修工事
図面名	特記仕様書-2
作成年月日	令和7年9月
縮尺	1:300(A1) 図面番号 2

審査者名 鶴岡市教育委員会スポーツ課

現況図


S=1:300 (A1)

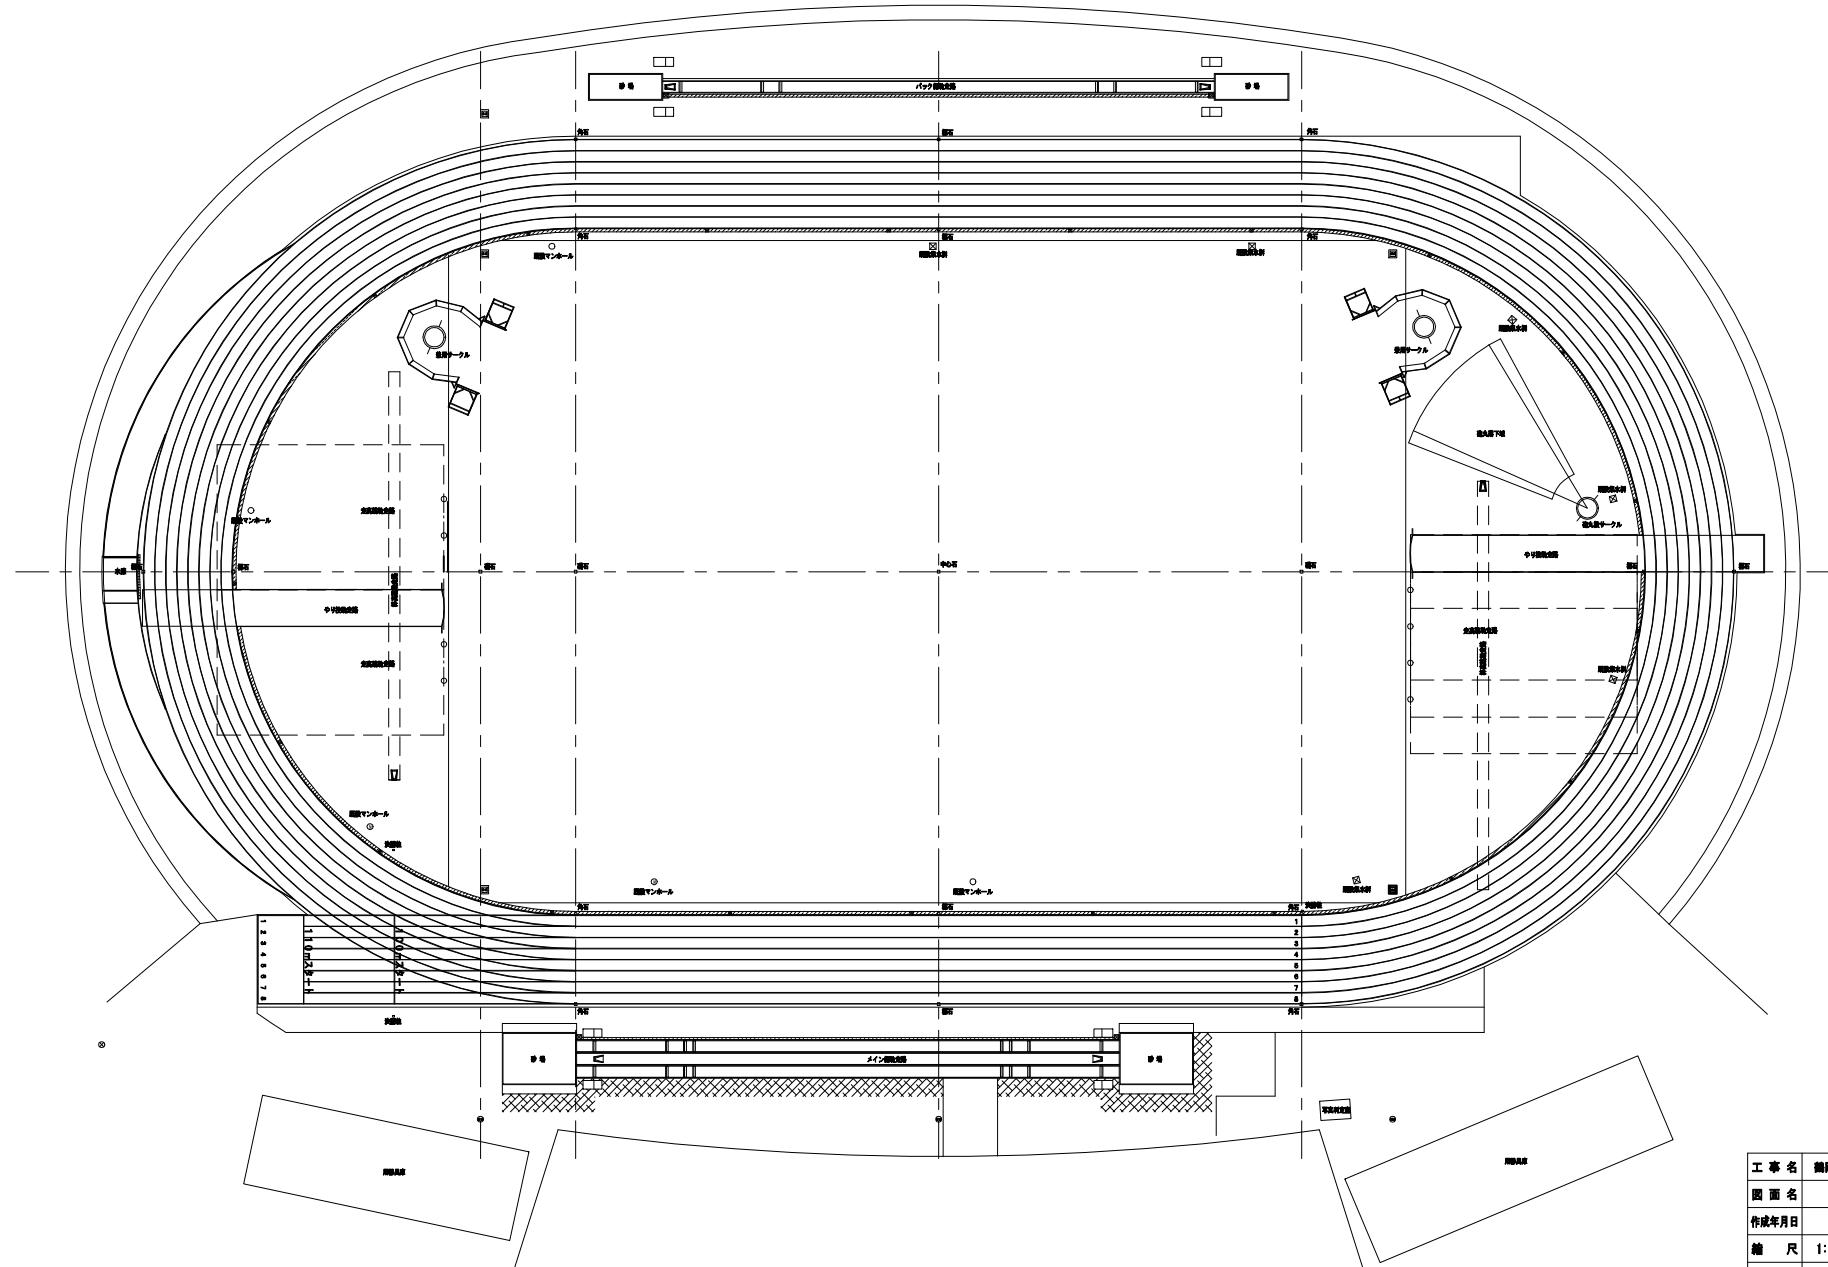

工事名	鶴岡市小真木原陸上競技場改修工事	
図面名	現況図	
作成年月日	令和7年9月	
縮尺	1:300(A1)	図面番号 03
事業者名	鶴岡市教育委員会スポーツ課	

撤去平面圖


S=1:300(A1)

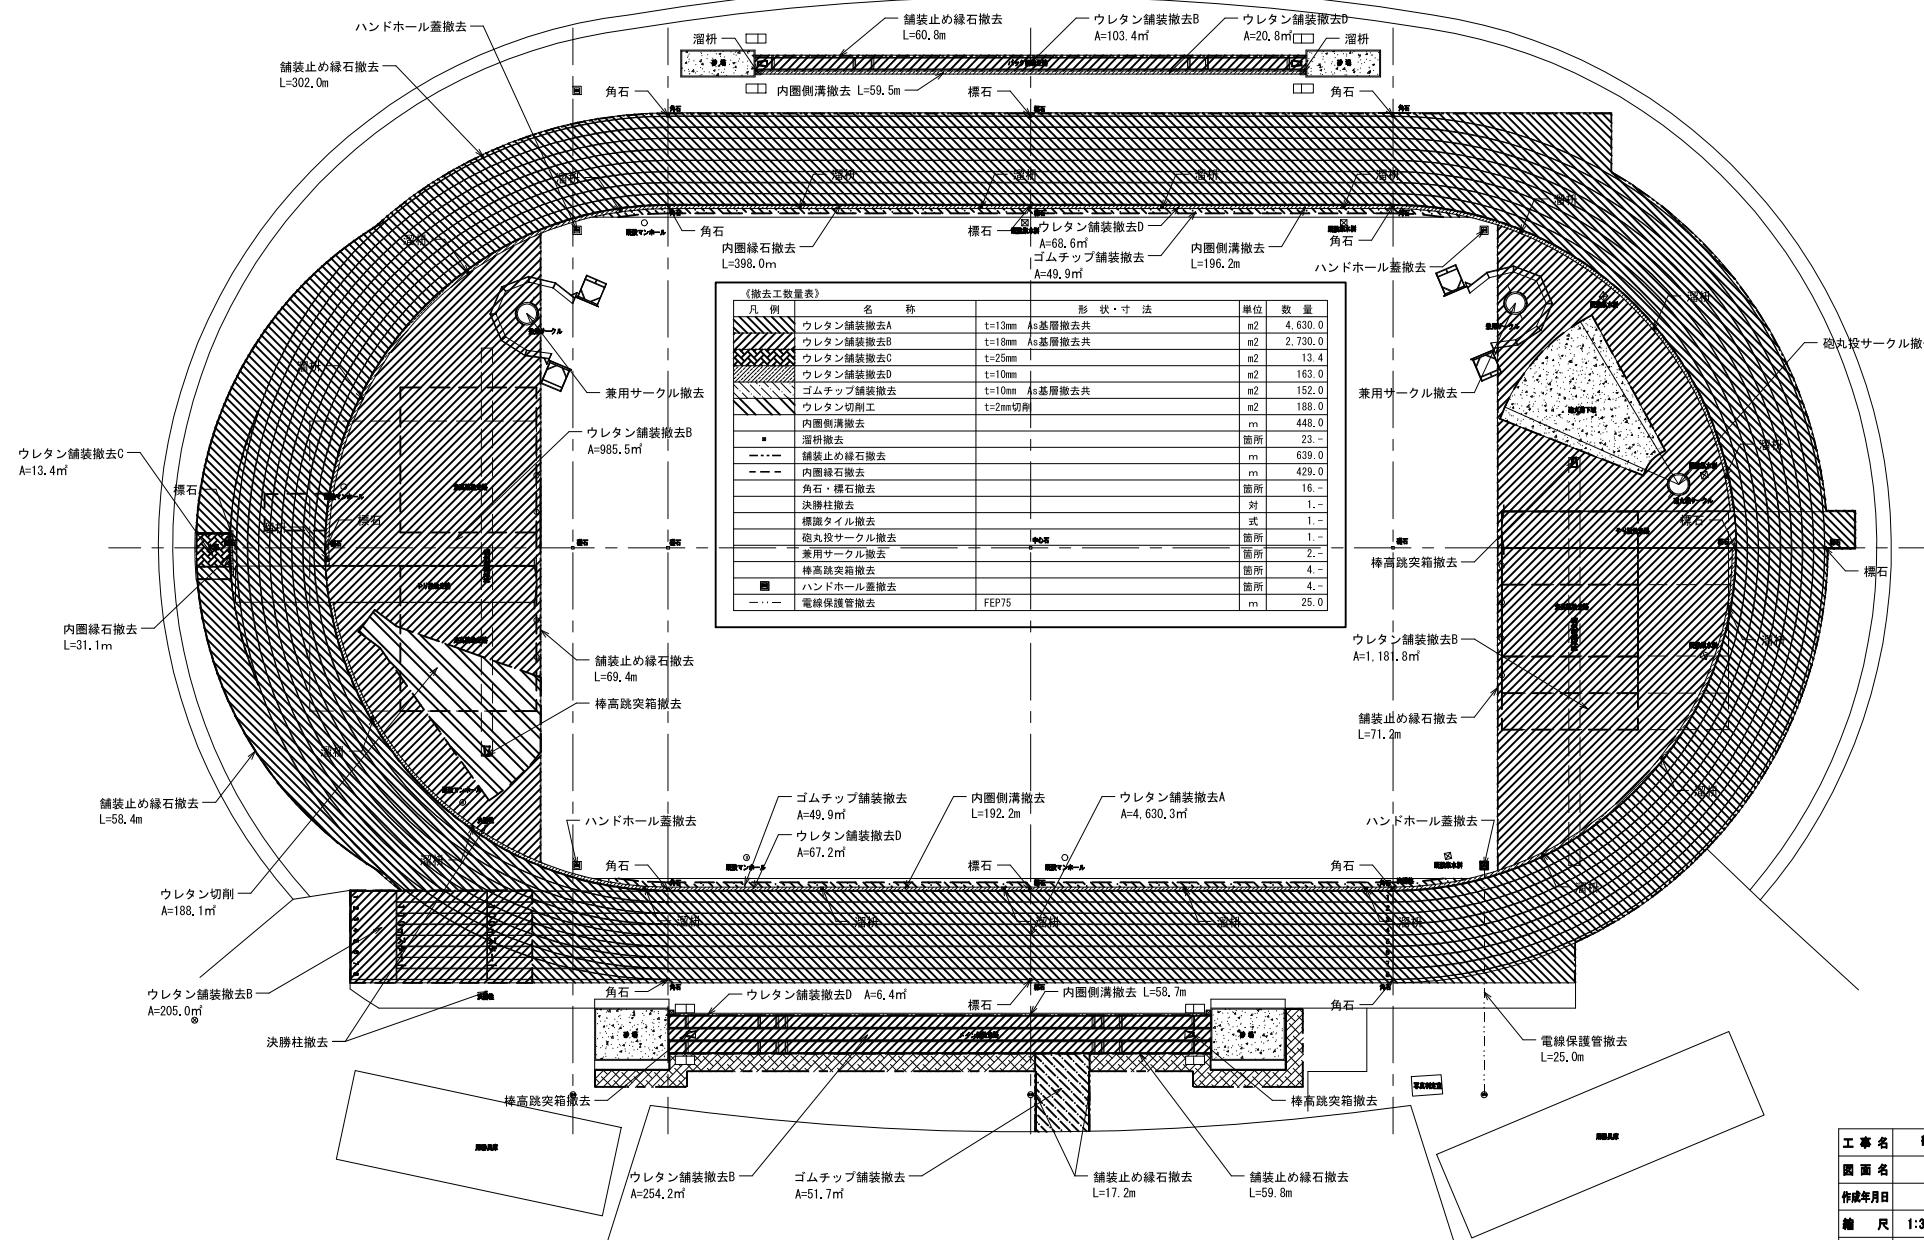

工事名	鶴岡市小真木原地上競技場改修工事		
画面名	撤去平面図		
作成年月日	令和7年9月		
縮尺	1:300 (A1)	画面番号	04
事業者名	鶴岡市教育委員会スポーツ課		

平面配置図


S=1:300(A1)

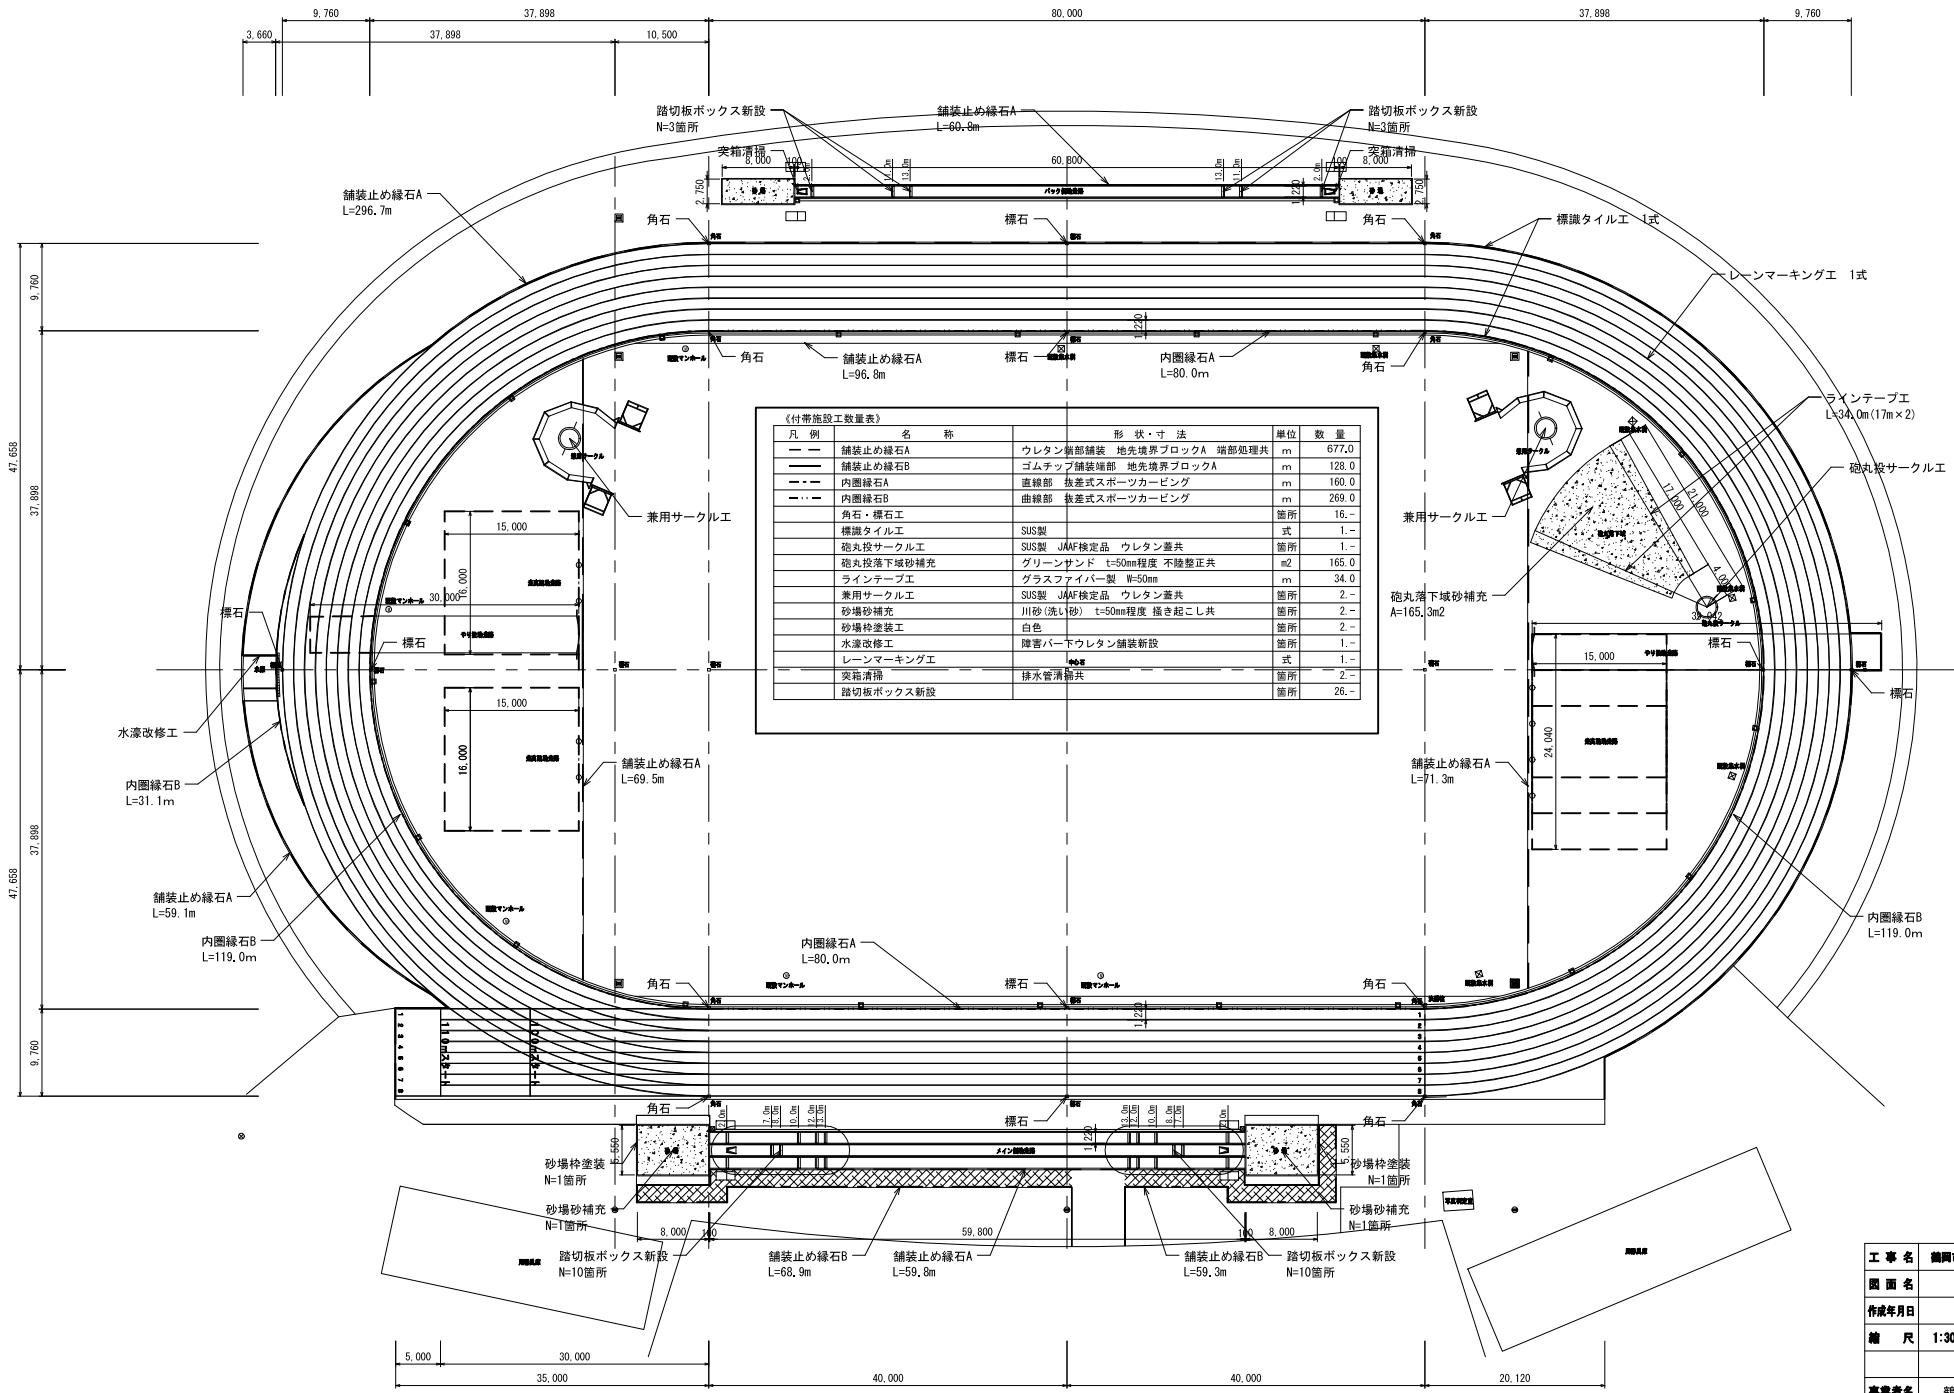

工事名	鶴岡市小真木原陸上競技場改修工事		
図面名	平面配置図		
作成年月日	令和7年9月		
縮尺	1:300(A1)	図面番号	05
専業者名	鶴岡市教育委員会スポーツ課		

路面区分図


S=1:300 (A1)

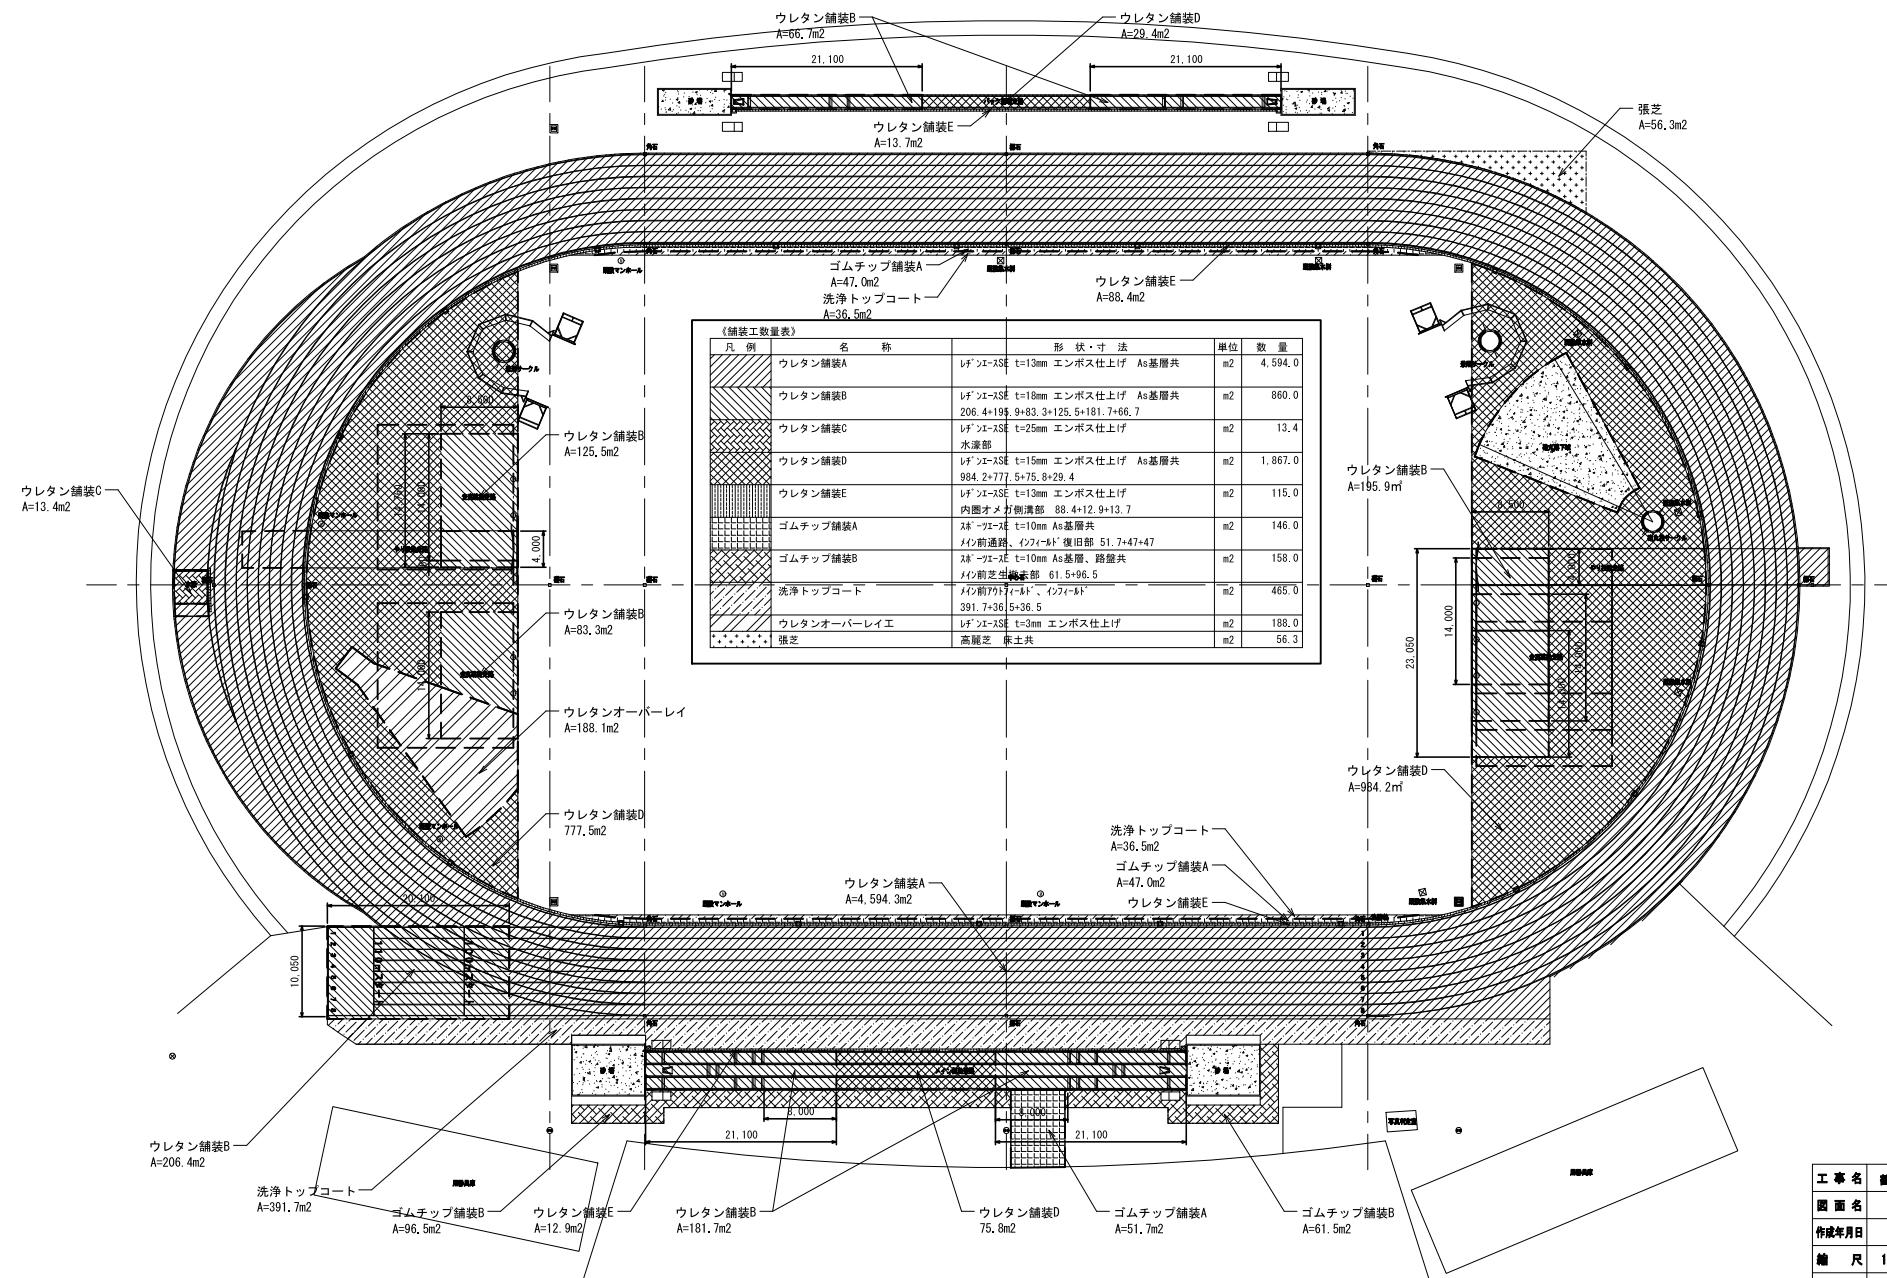

工事名	鶴岡市小真木原陸上競技場改修工事		
図面名	路面区分図		
作成年月日	令和7年9月		
縮尺	1:300(A1)	図面番号	06
事業者名	鶴岡市教育委員会スポーツ課		

排水計画平面図


S=1:300(A1)

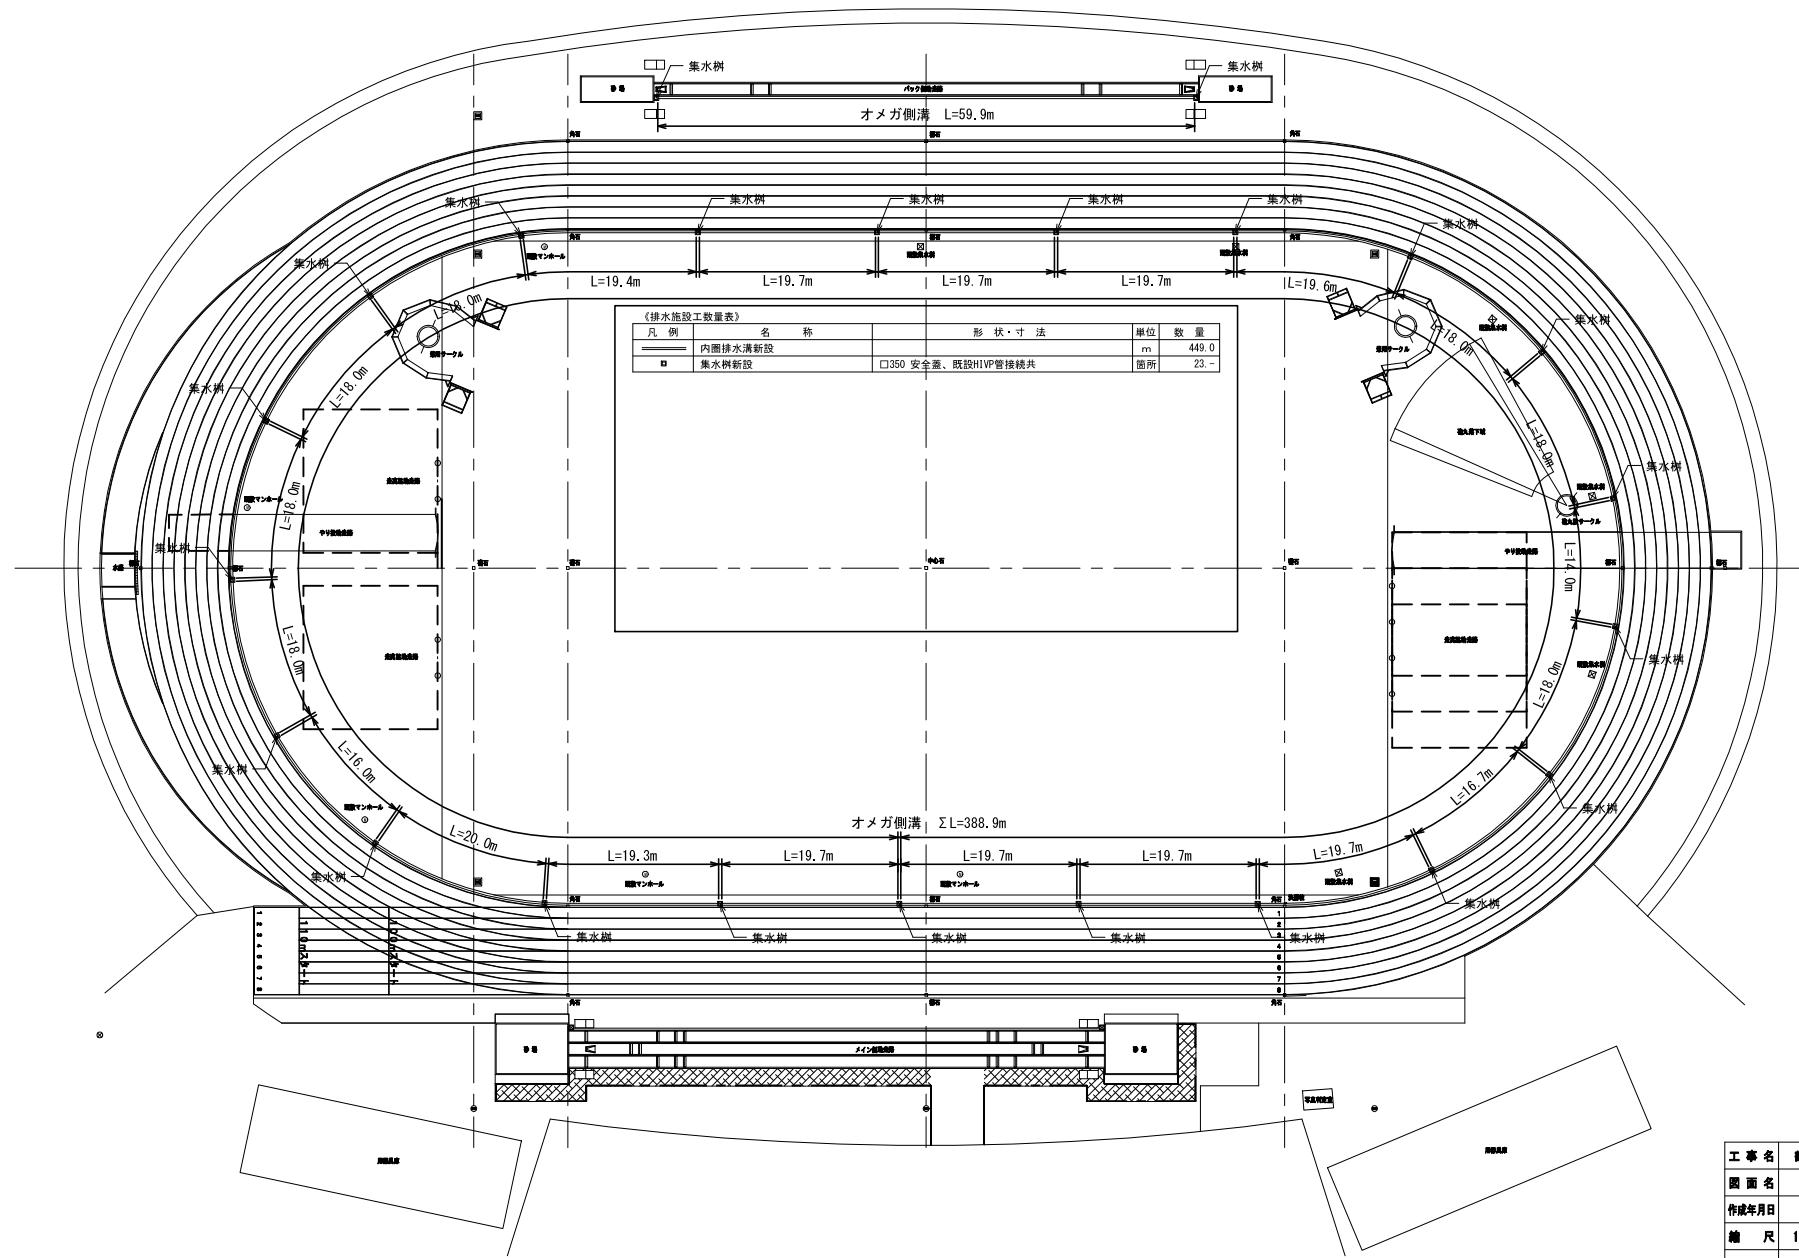

工事名	鶴岡市小木暮陸上競技場改修工事		
図面名	平面記量図		
作成年月日	令和7年9月		
縮尺	1:300(A1) 図面番号 07		
事業者名	鶴岡市教育委員会スポーツ課		


電気施設平面図

S=1:300(A1)

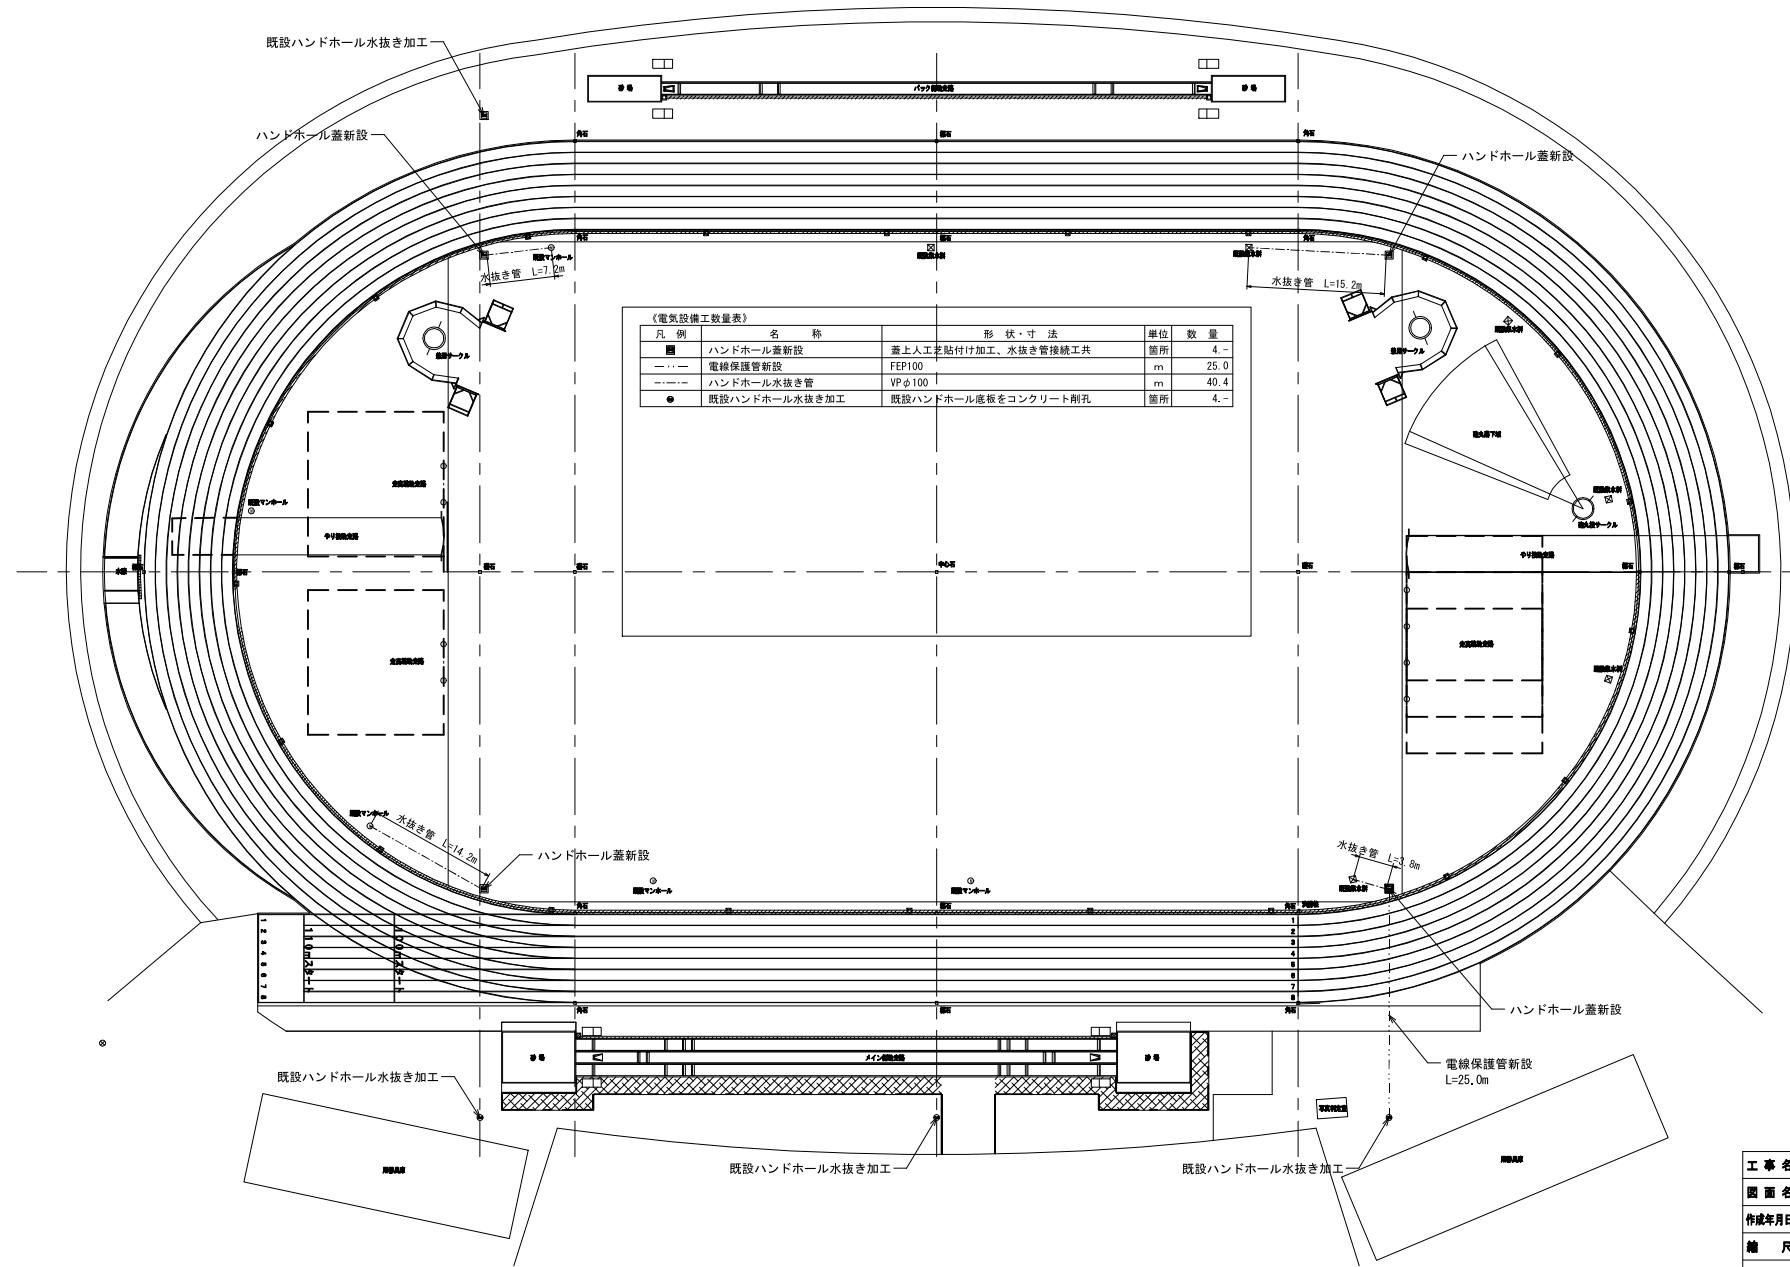

電気設備工量表		形 状・寸 法	単位	数 量
凡 例	名 称			
■	ハンドホール蓋新設	蓋上人工芝貼付け加工、水抜き管接続工具	箇所	4 -
- - -	電線保護管新設	FEP100	m	25.00
- - -	ハンドホール水抜き管	VPφ100	m	40.40
●	既設ハンドホール水抜き加工	既設ハンドホール底板をコンクリート削孔	箇所	4 -


工事名	鶴南市小真木原地上籠技術改修工事		
図面名	電気施設平面図		
作成年月日	令和7年9月		
縮尺	1:300(A1)	図面番号	08
事業者名	鶴岡市教育委員会スポーツ課		

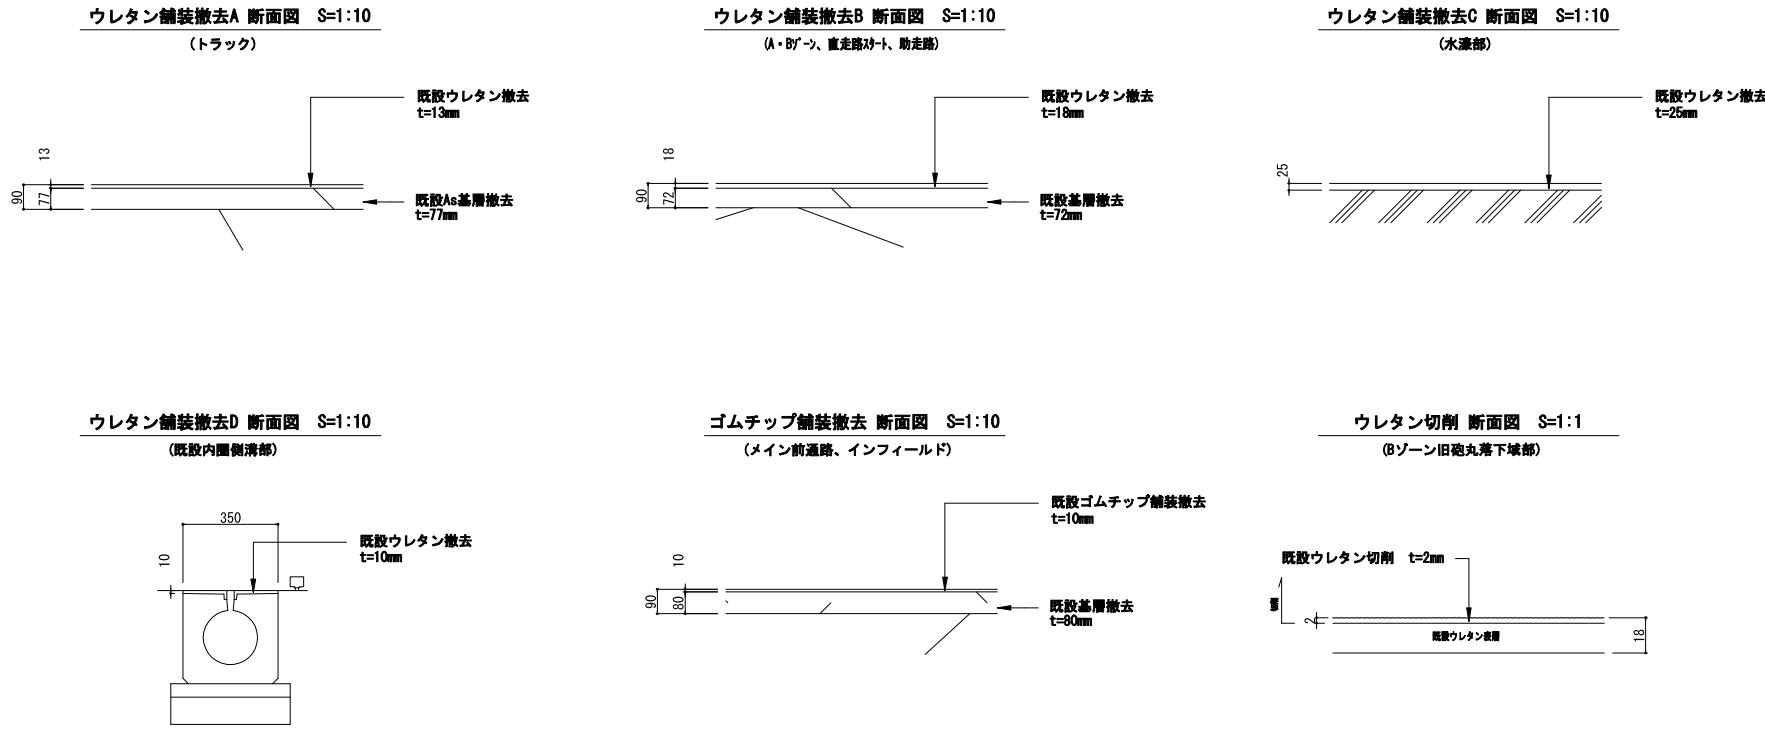

工事名	鶴岡市小真木原陸上競技場改修工事		
図面名	撤去概略構造図-1		
作成年月日	令和7年9月		
縮尺	図示	図面番号	09
事業者名	鶴岡市教育委員会スポーツ課		


既存内圈排水溝概略図

S=1:10

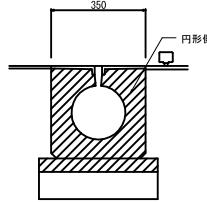


既存集水樹概略図

S=1:10

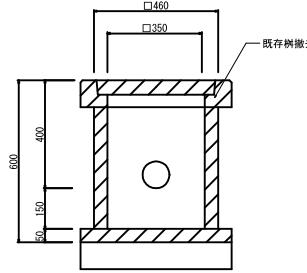


既存舗装止縁石概略図

S=1:10

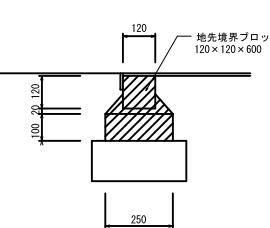


既存内圈縁石概略図

S=1:2

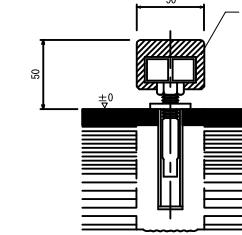

既存角石・標石概略図


S=1:2

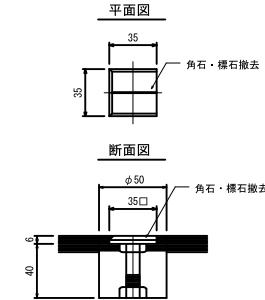


既存突箱概略図

S=1:30

平面図

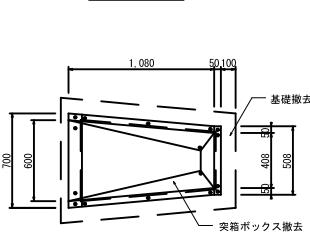


断面図

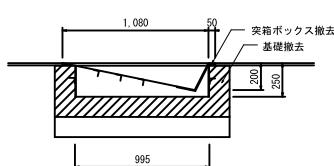


既存フィニッシュポスト概略図

S=1:20

平面図

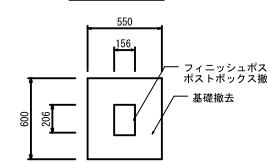


断面図

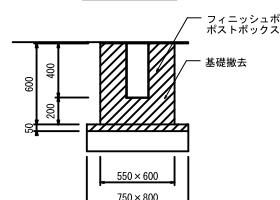


既存砲丸投サークル概略図

S=1:30

平面図

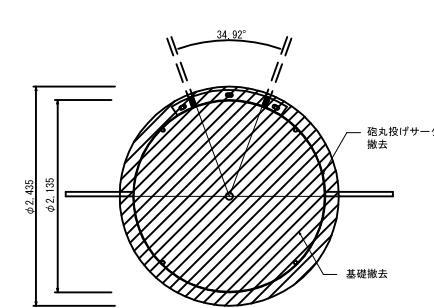


断面図

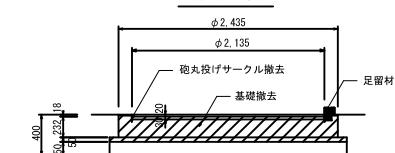


既存兼用サークル概略図

S=1:30


平面図

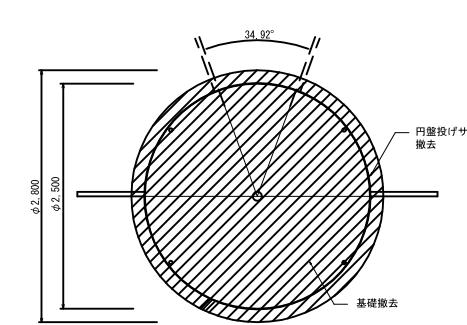


断面図

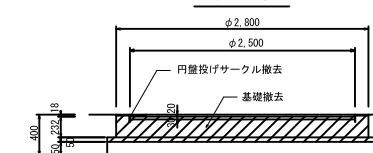

工事名	鶴岡市小真木原陸上競技場改修工事	
図面名	撤去概略構造図-2	
作成年月日	令和7年9月	
縮尺	図示 図面番号 10	
事業者名	鶴岡市教育委員会スポーツ課	

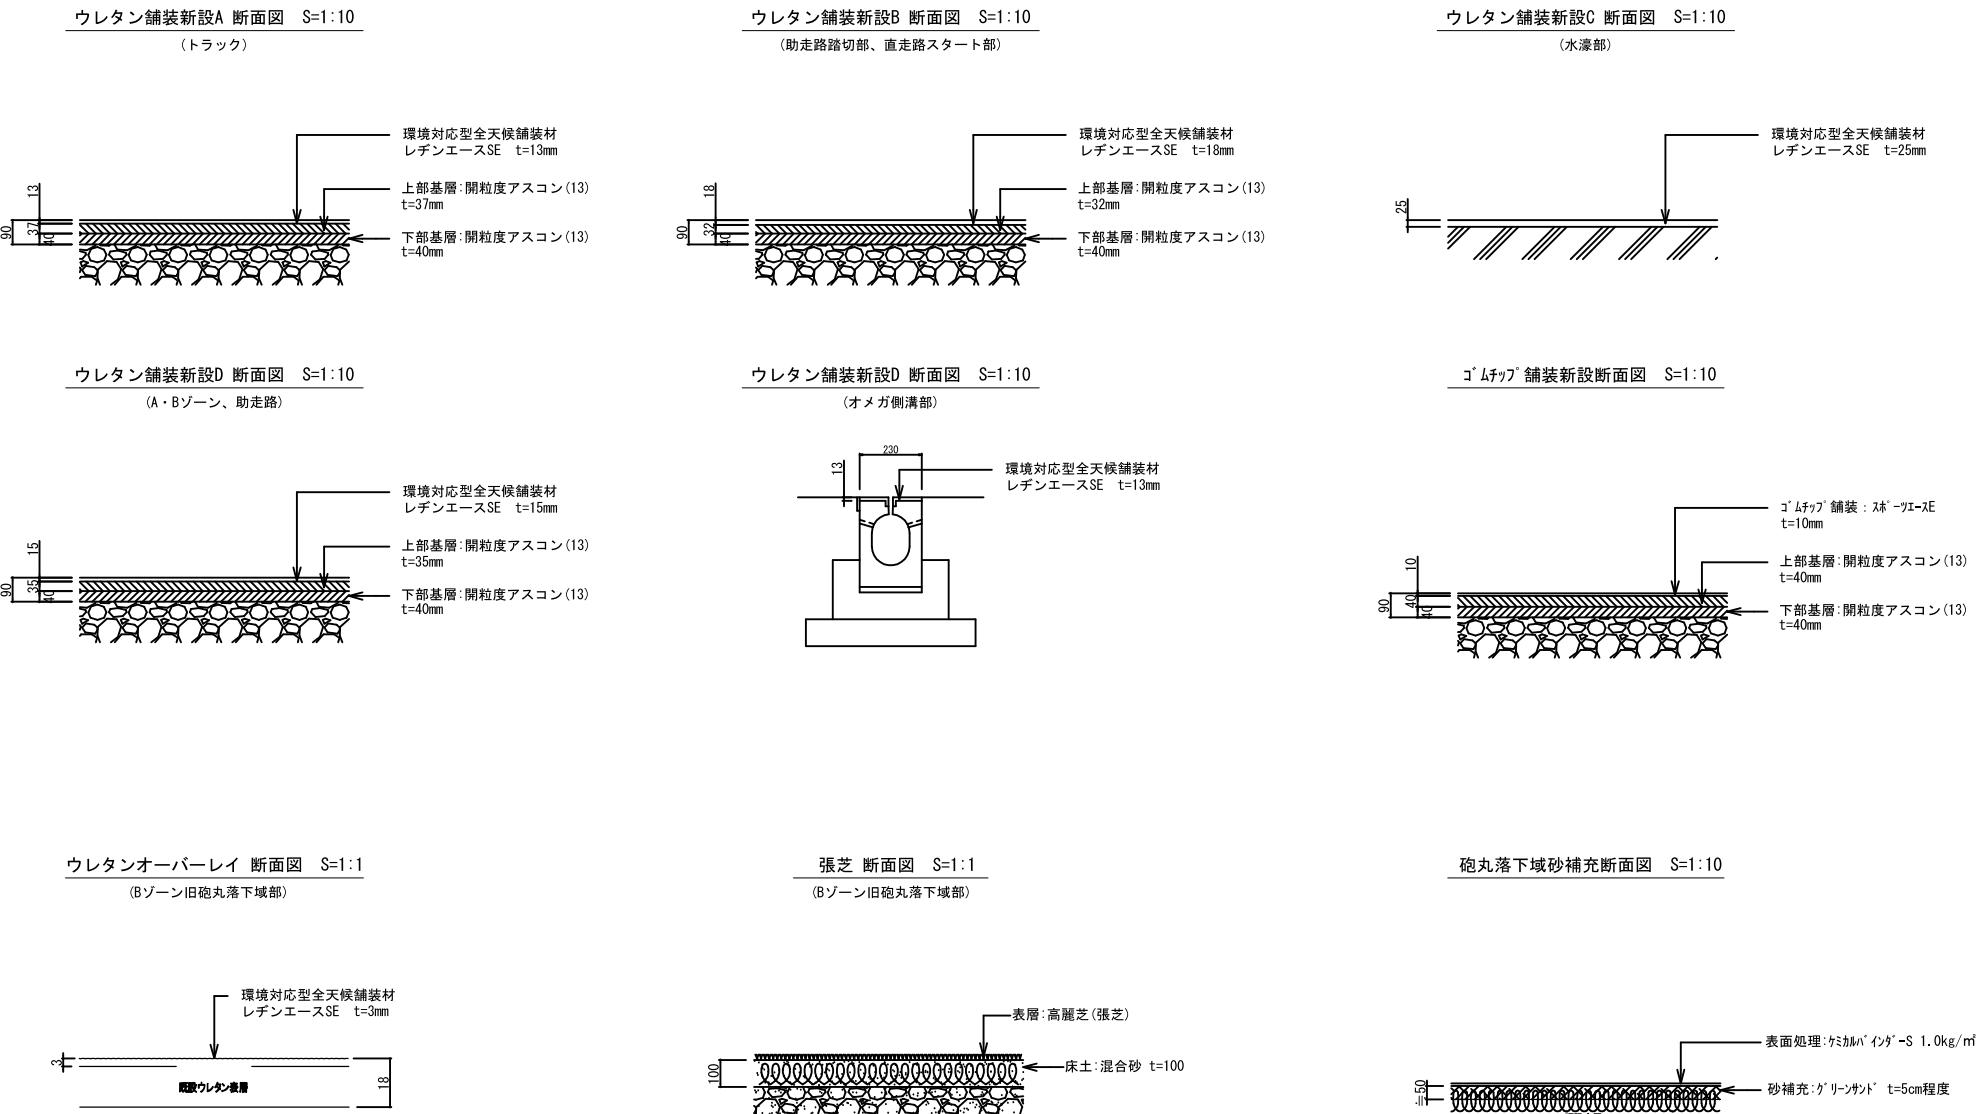


工事名	岐阜市小真木原施設競技場改修工事	
図面名	路面断面図	
作成年月日	令和7年9月	
縮尺	図示	図面番号 11
事業者名	岐阜市教育委員会スポーツ課	

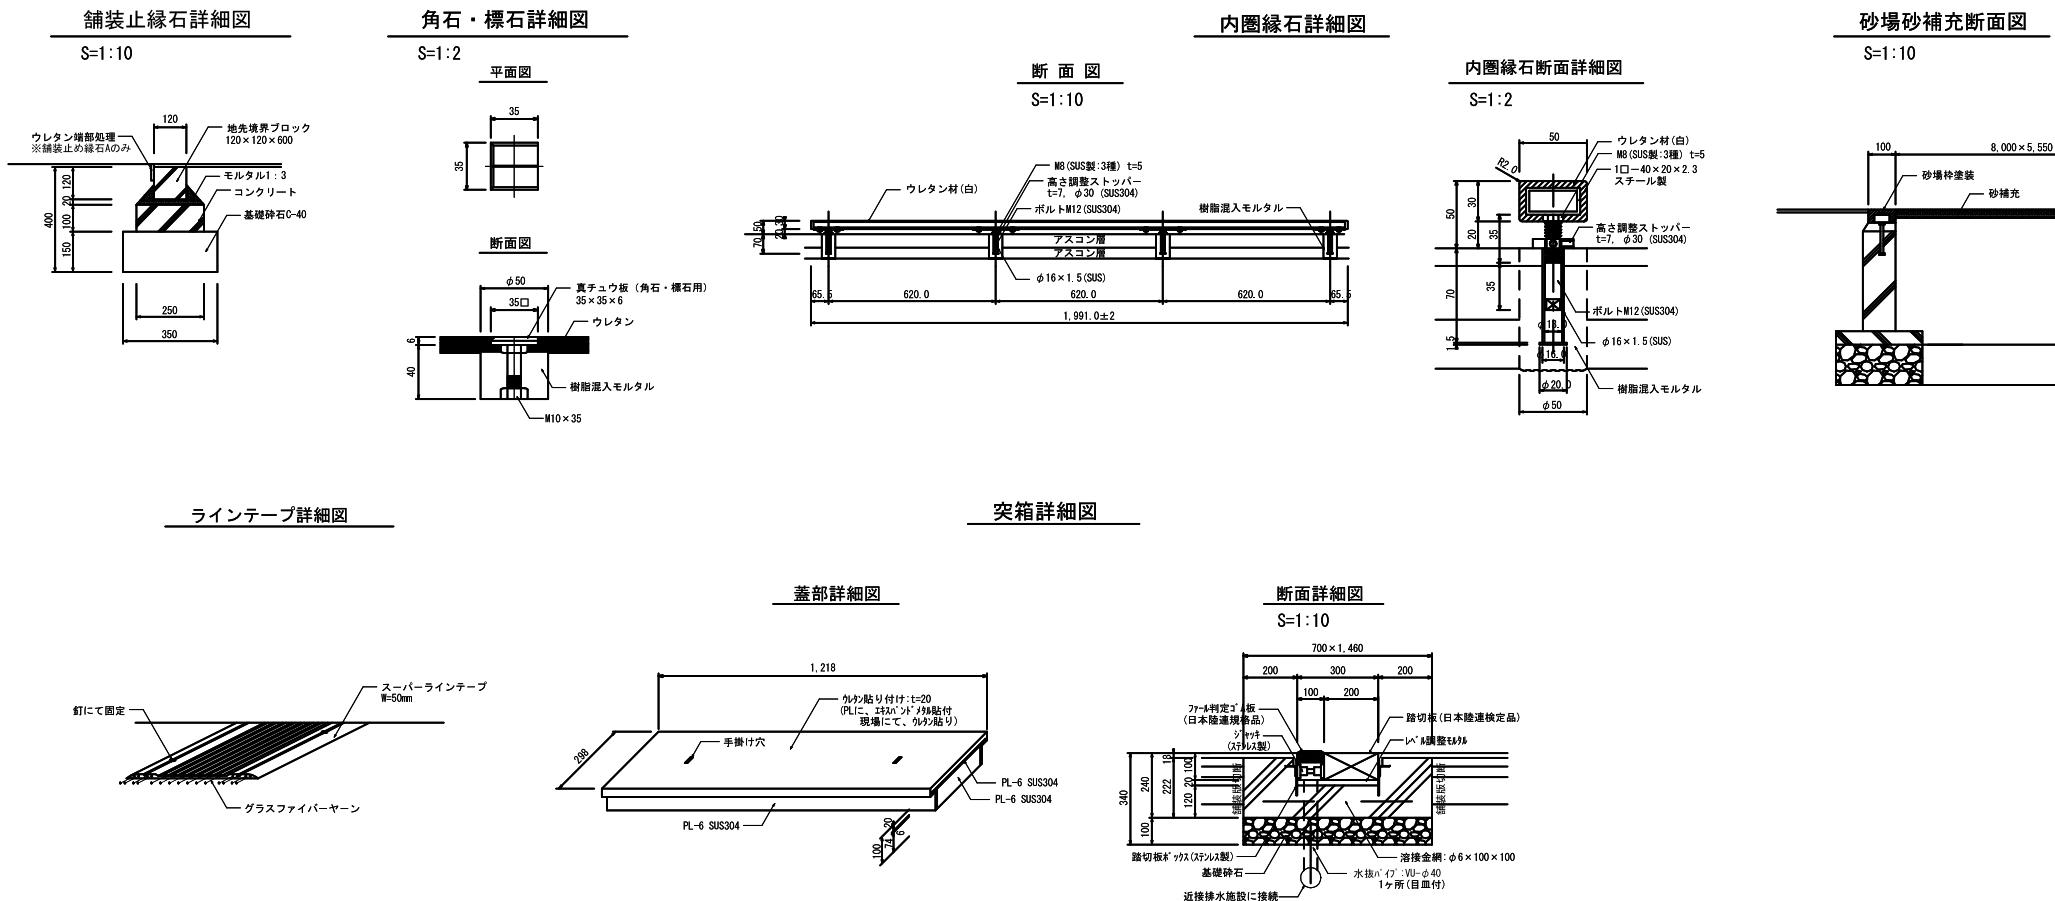


工事名	鶴岡市小真木原郷上競技場改修工事		
図面名	詳細図-1		
作成年月日	令和7年9月		
繪尺	図示	国面番号	12
事業者名	鶴岡市教育委員会スポーツ課		


砲丸投サークル詳細図

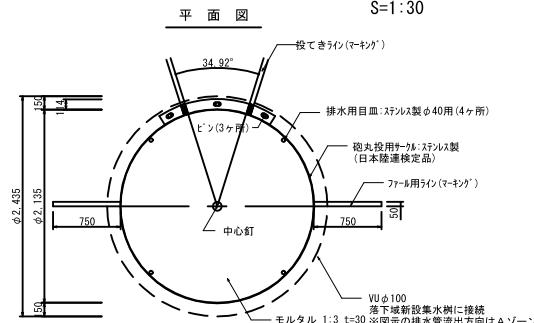


サークルカバー平面図

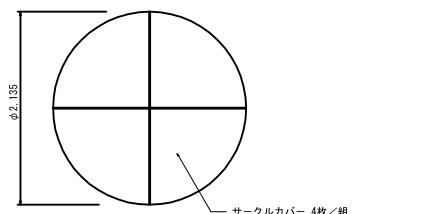


断面図

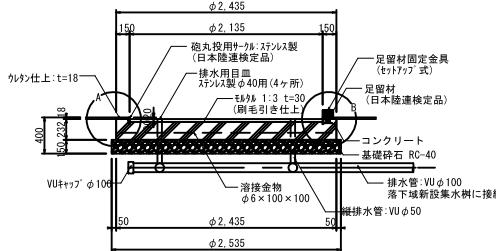


A部詳細図

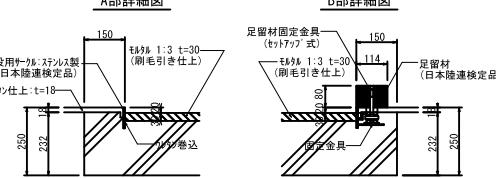


B部詳細図

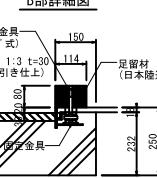


水濠改修詳細図

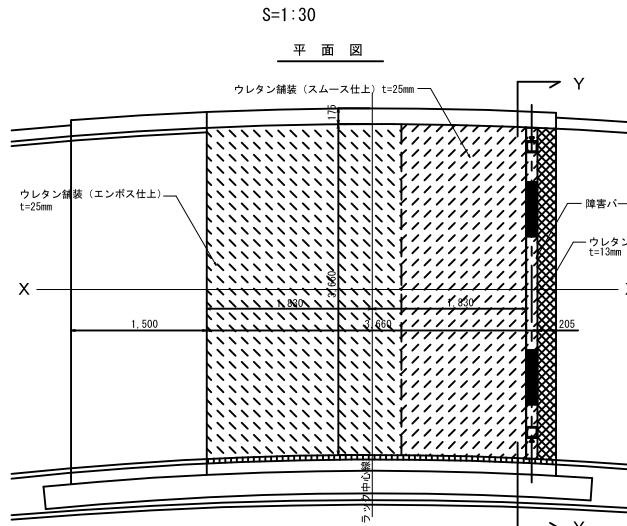


突箱詳細図

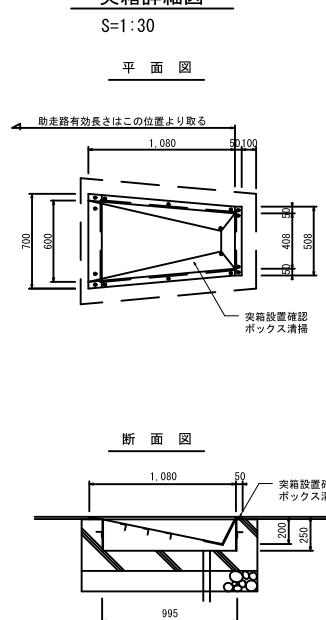


兼用サークル詳細図

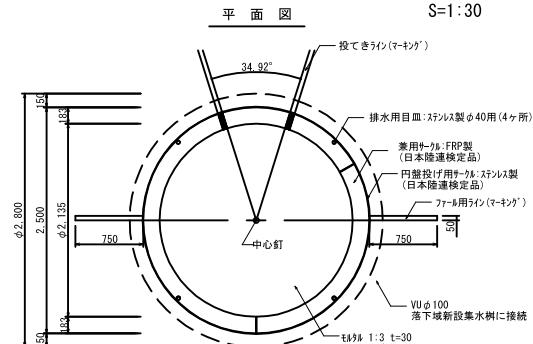


サークルカバー平面図

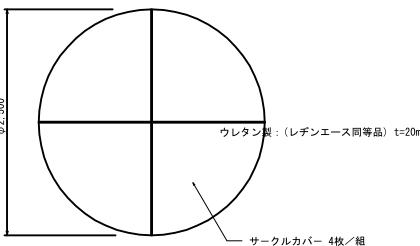


断面図

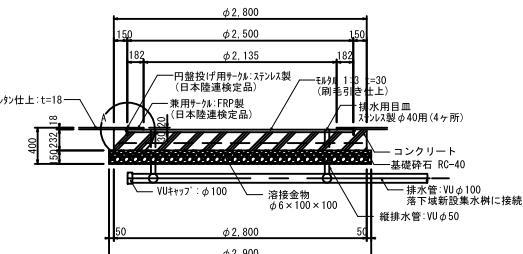

A部詳細図

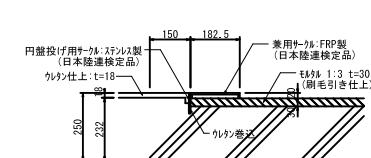


X-X'断面図

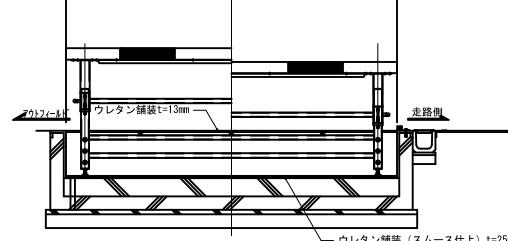


工事名	鶴岡市小真木原陸上競技場改修工事
図面名	詳細図-2
作成年月日	令和7年9月
縮尺	図示 図面番号 13
事業者名	鶴岡市教育委員会スポーツ課


内圈排水溝詳細図

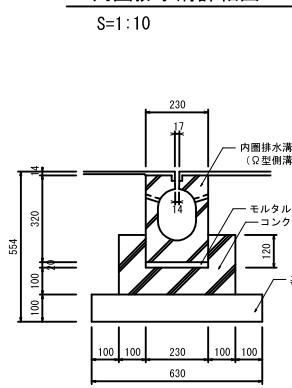



集水樹詳細図

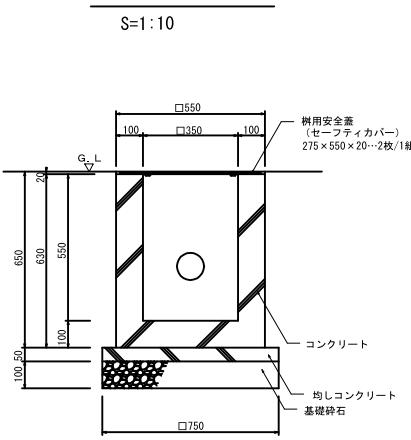


ハンドホール蓋改修詳細図

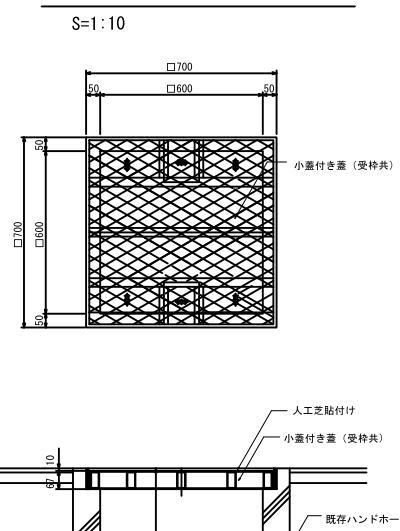

電線保護管詳細図

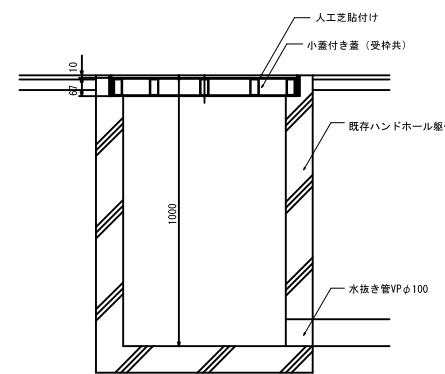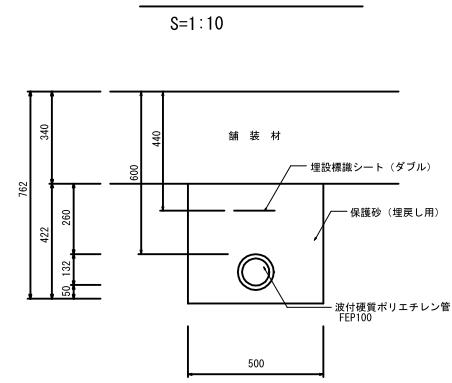


ハンドホール水抜き管詳細図

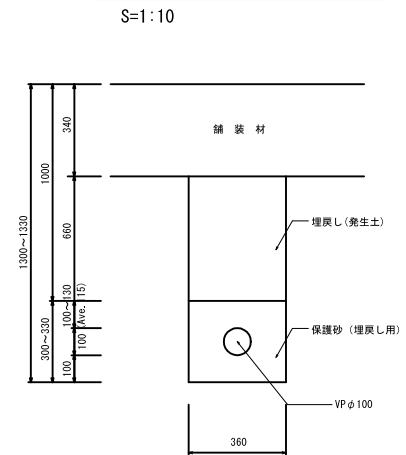

工事名	鶴岡市小真木原線上競技場改修工事		
図面名	詳細図-3		
作成年月日	令和7年9月		
縮尺	図示	図面番号	14
事業者名	鶴岡市教育委員会スポーツ課		


内圈排水溝詳細図

S=1:10

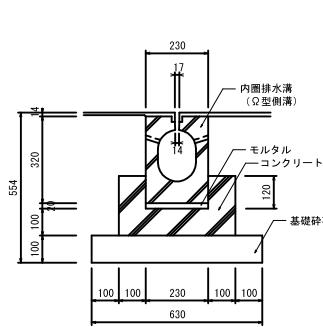


集水樹詳細図

S=1:10

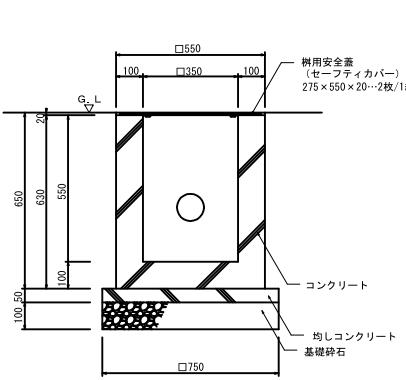



ハンドホール蓋改修詳細図

S=1:10

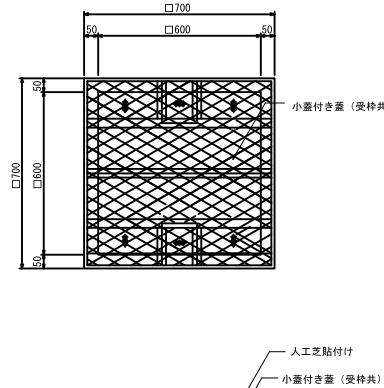


電線保護管詳細図

S=1:10

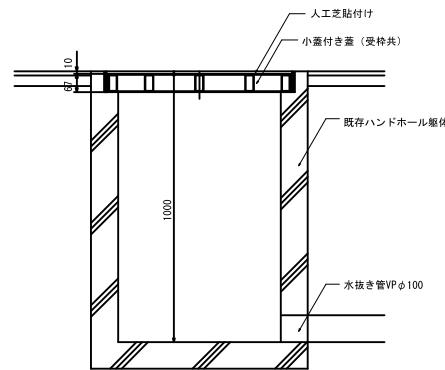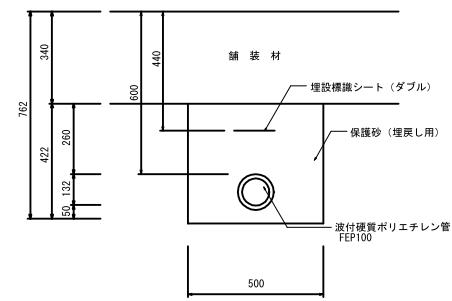


ハンドホール水抜き管詳細図


S=1:10

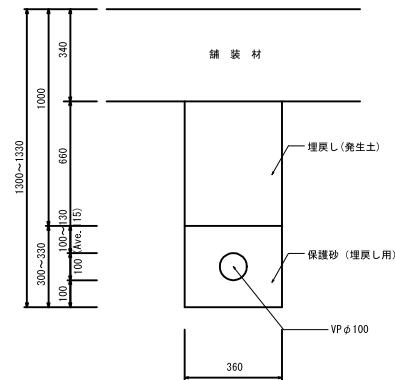

工事名	鶴岡市小真木原線上競技場改修工事		
図面名	詳細図-3		
作成年月日	令和7年9月		
縮尺	図示	図面番号	14
事業者名	鶴岡市教育委員会スポーツ課		

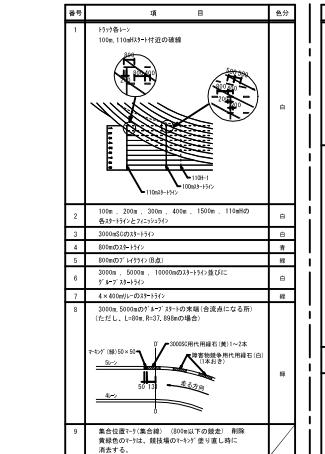

標示タイル詳細図 S= 1:1

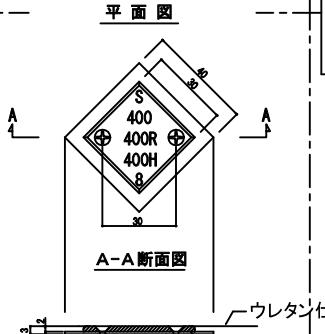

—ウレタン仕上面

Legend (Bottom Right):

- 工事名: 錦町市小真木原地盤整地工事
- 四面名: 横標タイル位置図-1
- 作成年月日: 令和7年9月
- 縮尺: 図示
- 面番号: 1

工事名	鶴岡市木真木原跡競技場改修工事	
四面名	標識タイル位置図-1	
作成年月日	令和7年9月	
縮尺	図示	面番号
		15
事業者名	鶴岡市教育委員会スポーツ課	