1. 本部では、		### 1 - 1 - 1 - 1 - 1 - 1 - 1 - 1 - 1 -				解体工	事特部	2仕様書	(1)		章	項目	特 記 事 項	8. 施工条件	関連工事による施工時期の調整	• 有(内容:	
	### 1	************************************										1.一般事項			部位別施工順序	※指定しない	・図示による
2 日本の日本の		- 1988年の1988年 - 1988年 - 1988年 - 1988年 - 1888年 - 18884年 - 1888年 - 18884年 - 18884年 - 18884年 - 18884年 - 18884年 - 18884	(2)	工事場所:	鶴岡市下名川		τ件1本 <del>1</del>									• 有 (図示)	<ul><li>●無し(場)</li><li>●無し(場)</li></ul>
### 18 1	************************************	### 12 19 19 19 19 19 19 19 19 19 19 19 19 19			・旧朝日分割									1	関係機関等との協議の未成立事項		
- ************************************	正常の								かわる範囲のみ	*を解体する					関係機関等との協議結果	• 有(内容:	
		20日から、			※正面入口服	の既存非常	発電設備の	撤去:別途工							○「水野女型」 水板型型体机体操みや白に軽する	- 7 相合。 / 亚赤 6 左 体:	<b>乳少失二年1597</b>
- 19-10-12 (1) 1	100   10	19.00-10-10-10-10-10-10-10-10-10-10-10-10-1	•		※正面入口服	協の連結送水							・工事による発生材は、産業廃棄物処理法及び建設リサイクル法等の関係諸法令を	共及び環境保全等	に基づき、指定された建設機械を使用する。		
- 19-10-12 (1) 1	100   10	19.00-10-10-10-10-10-10-10-10-10-10-10-10-1	- :	構造:	R C 造(2階		木造平屋(坩	曾築部)					・請負者は、監督員と随時打ち合わせを行い、工程の確認・調整及び工事の円滑な進捗	事		(自应从为24777) ] 10年	B > C \ IBXCC1
	□	展示の日本語の選出 ・	- 3	建築面積: 延べ面積:	193. 68m2	m²							- 工事着手前及び完成時に,以下に示す調査範囲の近隣家屋等の内外部の状況や果樹園 - 田畑・水路(地盤・接壁・樹木、内外壁・床、建具等)を調査、記録し、報告書を	項	対処、地下構造物の撤去時における周壁崩落		
□ 日本の日本の日本の日本の日本の日本の日本の日本の日本の日本の日本の日本の日本の日	□ 日本代	□ 日本	-		現場説明事功		<u>1</u> 9										の施錠の上保管
### 1	(2.30 元の中の他性機能に関係されていい。場所、企業と実施を行き物質で関係を関係できませい。	お生えの発展性機能が配きられている。事故に、東北と発き大変を整度で変数をを構造を検索していません。	I	事仕様								2. 適用基準等					点検を作業員に
□	### 14 日本	議議   1 ( 1			12.4.4.4.4.4.1.1.1.1.1.1.1.1.1.1.1.1.1.1	さわていか	八字頂什	司士亦泽少士巴	5 官官官庁学継続	郊町体 「油築物優大	_ <b>_</b>					<b>公宝玉が第二字に対</b>	ナス宮地吐止に
### 1	「日本の大学の大学の大学の大学の大学の大学の大学の大学の大学の大学の大学の大学の大学の	・	-								- <del>-</del>	2 丁重空鐘繞却不	整備 ○ 海田ナス・(神色会館500年四以上の丁章) - 海田1カリ			、、 公古及い矛二名に対り	ッ ◇ 学収初正に
(3 (金東大学科)、多び「控制版を発展を発展を発展を発展を発展を発展している。	- 正理 ** 正证 ** 正理 ** 正理 ** 正证 ** 正理 ** 正理 ** 正证 ** 正	・ 工業の主要を設定していまった。								・	. ·	3. 工事失模情報の	<b>正</b> 対	1. 仮囲い	0	••	
・ 機能性等に対しており、その適用があるとあたこれででいる事業及び集合と構像に関係されていないが、工事として何に 数する場合のあるとのたついて変更しており、その適用があるとありとしており、その適用があるとありとする。 情報を構造にありていたの定量がである。 第2 のついたものを適用する。 ・ 他と実際のついたものと表明する。 第2 のついたものを適用する。 ・ 他と実際のついたものと表明する。 第2 のついたものを適用する。 ・ は実際のでいる。 第2 のからない場合は、非に適用する。 ・ は実際のでいる。 第2 のからない場合は、非に適用する。 ・ はまる場合のののかけ、自たを表明する。 第2 のからない場合は、非に適用する。 ・ はまる場合のののかけ、自たを表明する。 第2 のからない場合は、非に適用する。 ・ はまる場合ののかけ、自たを表明する。 第2 のからない場合は、非に適用する。 ・ 数するない。 第2 のからない。 2 を表	####################################	# 機能の指数である。					-			· ·	"   1	4. 施工計画書等					
は かららのであるとのについて他にしており、その適間は次のとおりとする。 現在 日本	### 11 の日本があるものこのいて変化しており、その適能状のとおりとする。 環接に、最初にの知りためのを表別する。 ・	「											・建築物の解体工事の施工計画の作成にあたっては、事故防止(特に外壁等の崩落による				
# 日は、毎年に同かついたものを適所する。	報目は、最後に公開のついた他の主義所する。 「中級のつかない場合は、※初のついたものを適用する。 「中級のつかた場合は、※対のついた他の主義所する。 「中級のつかた場合は、共に適用する。 「中級のつかた場合は、共に適用する。 「中級のつかた場合は、共に適用する。 「中級のつかた場合は、共に適用する。 「中級ののかた場合は、共に適用する。 「中級ののかた場合は、共に適用する。」 「中級ののかた場合は、共に適用する。」 「中級ののかた場合は、共に適用する。」 「中級ののかた場合は、共に適用する。」 「中級ののかた場合は、共に適用する。」 「中級ののかた場合は、共に適用する。」 「中級ののかたりの場合は関係を表示」」 「中級ののかたりの場合は関係である」」 「中級ののかたりの場合は関係である」」 「中級ののかたりの場合は関係である」」 「中級ののかたりの場合は関係である」」 「中級ののかたりの場合は関係である」」 「中級ののかなりの場合は関係である」」 「中級ののかなりのは、大きののなりのは、大きののなりのない。 「中級ののかなりのは、大きののなりのは、大きののなりのない。 「中級ののかなりのは、大きののなりのない。 「中級ののかなりのは、大きののなりのない。 「中級ののかのかなりのは、大きののなりのない。 「中級ののかのかなりのは、大きののなりのない。 「中級ののないのない。」 「中級ののないのない。」 「中級ののないのない。」 「中級ののないのないのない。」 「中級ののないのないのないのない。」 「中級ののないのないのないのないのないのない。」 「中級ののないのないのないのないのないのないのないのないのないのないのないのないのない	日は、事件に関係の10%との企業所する。	_							ないが、工事として	取		しなければならない。		1 1 1 1 1 1 1 1 1 1 1 1 1 1 1 1 1 1 1 1	) ×	ヶ所
第20年 (1900 1) 1) 1) 1 1 1 1 1 1 1 1 1 1 1 1 1 1	・	■ 「	1	質目は、番	号にO印のつい	たものを適	用する。								BX17.00V		
### 2	現当及が特配を導点に影配の( ) 角膜所容等性、共通性精密の抽紙項目また性無数表を示す。   別点工作機の形成に当たっては、解析技術物の組織、定金件等を実施に行う   別点工作機の形成に当たっては、解析技術物の組織、定金件等を実施に行う   別点工作機の形成に対しては、解放性が開発と異なることを	### 1 無工指揮令の作品で、交流・						つかない場合は	は、※印のついた	たものを適用する。	事		<b>&lt;ガイドラインの抜粋&gt;</b>			<b>.</b>	
の他	から			•				サ海ル性舎の			∥項		1) 施工計画等の作成に当たっては、経体対象物の推造、立地条件等を喜前に十分				
選条物理要 (m)   1	建築物極更(m)   1	選案権限要(m)   第名により					744. M . 2 10. (	、大型江怀書い	り該当項日またに	は当該表を示す。					<ul><li>砂 設けない</li></ul>		
<ul> <li>名 連集年 用 適 構 連</li></ul>	<ul> <li>放棄年 用 達 構 達 (MT)</li> <li>財 漁業面積 医べ床面積</li> <li>・ 元本子 日中上し、監督員に報告した上で、施工計画の善正を検討すること。</li> <li>・ 元本 日本 日本</li></ul>	接条年 用 達 構 達   現 模 (m)   情 考			۴		74. E 17 10.	· 大理让你看。	) 飲当項日またに	<b>は当該表を示す。</b>			調査、把握し、事故防止に十分配慮した解体工法・解体手順等を決定すること。  2) 請負者は、設計図書等を充分把握するとともに、実況が設計図書と異なることを想定し、各構造部分の充分な目視確認するとともに、特殊構造の建築物の解体に	3.監督員事務所	<ul><li>設ける</li></ul>	度は現場説明書による)	
2 (				建物リス			20 E 3 100	· 大型让你看见	<b>り酸当項目また</b> に	<b>は当該表を示す。</b>			調査、把握し、事故防止に十分配慮した解体工法・解体手順等を決定すること。  2) 請負者は、設計図書等を充分把握するとともに、実況が設計図書と異なることを 想定し、各構造部分の充分な目視確認するとともに、特殊構造の建築物の解体に あったては必要に応じて構造の専門家と十分協議し、安全性を考慮した工法を選択 すること。	3.監督員事務所	- 設ける - 横内に新設する。(※規模仕上げ程	度は現場説明書による)	
分類 ヤイズ   薬を培所液   部 数   接出株式   ※前	→ 元 サイズ 無参照所数 形 窓 受出版式		体	建築物概	要(㎡)	## YE.	200				7		調査、把握し、事故防止に十分配慮した解体工法・解体手順等を決定すること。  2) 請負者は、設計図書等を充分把握するとともに、実況が設計図書と異なることを想定し、各構造部分の充分な目視確認するとともに、特殊構造の建築物の解体にあったては必要に応じて構造の専門家と十分協議し、安全性を考慮した工法を選択すること。  3) 請負者は、解体工事途中段階で想定外の構造、鉄骨の腐食、設備等が判明した場合		<ul><li>・ 設ける</li><li>・ 構内に新設する。(※規模仕上げ程</li><li>・ 数けない</li></ul>		
***********************************		- ・ 作成しない - ・ ・ ・ ・ ・ ・ ・ ・ ・ ・ ・ ・ ・ ・ ・ ・ ・ ・	体	建築物概	要(㎡)	構造	階	規 模 (n	nî)				調査、把握し、事故防止に十分配慮した解体工法・解体手順等を決定すること。  2) 請負者は、設計図書等を充分把握するとともに、実況が設計図書と異なることを想定し、各構造部分の充分な目視確認するとともに、特殊構造の建築物の解体にあったては必要に応じて構造の専門家と十分協議し、安全性を考慮した工法を選択すること。  3) 請負者は、解体工事途中段階で想定外の構造、鉄骨の腐食、設備等が判明した場合は、工事を一旦中止し、監督員に報告した上で、施工計画の修正を検討すること。	4. 工事表示板の設置 2 5. 工事用水及び電力	設ける     横内に新設する。(※規模仕上げ程     設けない     ※建設リサイクル法による標識を監督員が指     工事用水	定する位置に設置する。	•
- 作成しない - 作成する (工事完成時に監督職員と協議の上、作成する) ② 作成しない ※ 完成図等 - 作成する (工事完成時に監督職員と協議の上、作成する) ② 作成しない ※ 完成図等 ※ 青焼2つ折製木 ※ 青焼46版折製木 (風表紙金文字入) ※ 青焼箱の (A 3届) 2つ折製木 ※ 作成提出部数は現場別明書による - ・ ・ 選用である (	- 作成しない - 作成する(工事完成時に監管職員と協議の上、作成する) ○ 作成しない ※ 完成原図 ※ 青焼 2 つ所製本 (国表紙会文字人) ※ 青焼 2 の所製・ (大 2 乗 2 乗 2 乗 3 乗 4 乗 4 乗 4 乗 4 乗 4 乗 4 乗 4 乗 4 乗 4	- 作成しない - 作成しない - 作成する (工事完成時に監督職員と協議の上、作成する) ○ 作成しない ※ 完成問題 ※ 青蛙2つ新製本 ※ 青蛙2つ新製本 ※ 青葉4を新製本 (農業経金文字入) ※ 青焼輪小 (3 版) 2つ新製本 ※ 作成建出部数は現場観明書による - 2. 火災保険等 ※ 現場限明書の返り - 3. 電気保安技術者 ※ 現場限明書の通り - 3. 電気保安技術者 ※ 現場に任政権者 (・第1種・第2種・第3種 ) - 2. 監督長が承諾した者 - 3. 電気保安技術者 ※ 電気量が承諾した者 - 3. 電気保安技術者 ※ 電気量が承諾した者 - 3. 電気保安技術者 ※ 現場にない ・ 指定する (風示) - 4. 日報度 ) - 6. 工事用通路 ・ 心臓する (人・日報度 ) - 6. 元東用通路 ・ 心臓する (人・日報度 ) - ○ 配置しない ・ 指数等 (※ 解体作業に必要な範囲 ) - 外部足場 ※ A種 ・ B種 ・ C種 ・ D種 ・ 設けない - 対抗の運動 ・ A種 ・ B種 ・ C種 ・ 説けない - 2. 対抗ならない。 - 2. 対抗はならない。 ※電気単な技術者 (・第1種・第3種 ) - 2. 対すみ、審虫 ・ 2. 対する。 変換	体	建築物概	要(㎡)	構造	階	規 模 (n	nî)			5. 完成写真	調査、把握し、事故防止に十分配慮した解体工法・解体手順等を決定すること。  2) 請負者は、設計図書等を充分把握するとともに、実況が設計図書と異なることを想定し、各構造部分の充分な目視確認するとともに、特殊構造の建築物の解体にあったては必要に応じて構造の専門家と十分協議し、安全性を考慮した工法を選択すること。  3) 請負者は、解体工事途中段階で想定外の構造、飲骨の腐食、設備等が判明した場合は、工事を一旦中止し、監督員に報告した上で、施工計画の修正を検討すること。  ① 作成する (工事事前写真及び分別状況管理写真を含む)	4. 工事表示板の設置 2 5. 工事用水及び電力 仮 設	<ul> <li>設ける         <ul> <li>構内に新設する。(※規模仕上げ程)</li> </ul> </li> <li>設けない         <ul> <li>※建設リサイクル法による標識を監督員が指</li> </ul> </li> <li>工事用水 構内既存の施設 ①         <ul> <li>・</li> </ul> </li> </ul>	定する位置に設置する。 利用できる (※4 利用できない	。 有償 - !
6. 完成図等	6. 完成図等	6. 完成図等	体	建築物概	要(㎡)	構造	<b>r</b>	規 模 (n	nî)			5. 完成写真	調査、把握し、事故防止に十分配慮した解体工法・解体手順等を決定すること。  2) 請負者は、設計図書等を充分把握するとともに、実況が設計図書と異なることを想定し、各構造部分の充分な目視確認するとともに、特殊構造の建築物の解体にあったては必要に応じて構造の専門家と十分協議し、安全性を考慮した工法を選択すること。  3) 請負者は、解体工事途中段階で想定外の構造、鉄骨の腐食、設備等が判明した場合は、工事を一旦中止し、監督員に報告した上で、施工計画の修正を検討すること。  ① 作成する (工事事前写真及び分別状況管理写真を含む)  ② 作成する (工事事前写真及び分別状況管理写真を含む)  ② 様は様式 ※必要に応じて ※1部	4. 工事表示板の設置 2 5. 工事用水及び電力 仮 設	- 設ける - 機内に新設する。(※規模仕上げ程) ○ 設けない ※建設リサイクル法による標識を監督員が指 エ事用水 構内既存の施設 ○ ・ エ専用電力 構内既存の施設 ⊙	記定する位置に設置する。 利用できる (※4 利用できない 利用できる (※4	。
1	<ul> <li>第一般の子が、任意がある「無数組金文字入」</li> <li>※ 青焼 4 振折製本 (黒表組金文字入)</li> <li>※ 青焼 4 振折製本 (黒表組金文字入)</li> <li>※ 青焼 2 万折製本</li> <li>※ 作成提出部数は現場説明書による</li> <li>※ 根域股明書の通り</li> <li>7. 火災保険等</li> <li>※ 週場股明書の通り</li> <li>※ 適用しない ※電気主任技術者 (・第 1種 第 2種 第 3種 )・監督員が承諾した者</li> <li>9. ねずみ、害虫 (※ 解体作業に必要な範囲 ) 外部足場 ※ A種 ・ B種 ・ C種 ・ 及ける ( ① メッシュシート ・ その他 ) を設ける ( ① メッシュシート ・ その他 ) を設ける ( ② メッシュシート ・ その他 ) を設ける ( ③ メッシュシート ・ その他 ) を設ける ( ③ メッシュシート ・ その他 ) を設ける ( ② メッシュシート ・ その他 ) を設ける ( ③ メッシュシート ・ その他 ) を対する ( ③ エラン・ ・ をの他 ) を対する ( ② メッシュシート ・ その他 ) を対する ( ③ エラン・ ・ をの他 ) を対する ( ③ エラン・ ・ をのものを表するものを表するものを表するものを表するものを表するものを表するものを表する。 ( ② エラン・ ・ 本のを表するものを表するものを表するものを表するものを表する。 ( ② エラン・ ・ ・ をのものを表するものを表するものを表する。 ( ② エラン・ ・ ・ をのものを表するものを表するものを表する。 ( ② エラン・ ・ ・ をのものを表するものを表するものを表する。 ( ② エラン・ ・ ・ ・ をのものを表するものを表するものを表する。 ( ② エラン・ ・ ・ をのものを表するものを表するものを表する。 ( ② エラン・ ・ ・ をのものを表するものを表するものを表する。 ( ② エラン・ ・ ・ をのものを表するものを表する。 ( ② エラン・ ・ ・ をのものを表するものを表するものを表する。 ( ② エラン・ ・ ・ をのものを表するものを表するものを表する。 ( ② エラン・ ・ ・ をのものを表する。 ( ② エラン・ ・ ・ ・ をのものを表する。 ( ② エラン・ ・ ・ ・ ・ ・ をのものを表する。 ( ② エラン・ ・ ・ ・ ・ ・ ・ ・ ・ ・ ・ ・ ・ ・ ・ ・ ・ ・ ・</li></ul>	<ul> <li>第元成因等</li> <li>※ 完成限例</li> <li>※ 青焼A 4 版折製本(黒表紙金文字入)</li> <li>※ 青焼給へ(A 3版) 2 つ折製本</li> <li>※ 青焼給へ(A 3版) 2 つ折製本</li> <li>※ 作成提出部数は現場説明書による</li> <li>7. 火災保険等</li> <li>※ 環場説明書の通り</li> <li>※ 適用する ② 適用しない</li> <li>※電気保安技術者</li> <li>・ 適用する ③ 適用しない</li> <li>※電気保安技術者 (・第1種 ・第2種 ・第3種 )</li> <li>・監督員が承諾した者</li> <li>9. ねずみ、害虫</li> <li>強解係工事に先立ち、ねずみ、害虫等の駆除を</li> </ul>	本	建築物概	要(㎡)	構造	階	規 模 (n	nî)			5. 完成写真	調査、把握し、事故防止に十分配慮した解体工法・解体手順等を決定すること。  2) 請負者は、設計図書等を充分把握するとともに、実況が設計図書と異なることを想定し、各構造部分の充分な目視確認するとともに、特殊構造の建築物の解体にあったては必要に応じて構造の専門家と十分協議し、安全性を考慮した工法を選択すること。  3) 請負者は、解体工事途中段階で想定外の構造、鉄骨の腐食、設備等が判明した場合は、工事を一旦中止し、監督員に報告した上で、施工計画の修正を検討すること。  ① 作成する (工事事前写真及び分別状況管理写真を含む)  ② 作成する (工事事前写真及び分別状況管理写真を含む)  ② 様は様式 ※必要に応じて ※1部	4. 工事表示板の設置 2 5. 工事用水及び電力 仮設 工事	<ul> <li>設ける         <ul> <li>構内に新設する。(※規模仕上げ程)</li> </ul> </li> <li>② 設けない         <ul> <li>※建設リサイクル法による標識を監督員が指</li> </ul> </li> <li>工事用水 構内既存の施設 ②</li> <li>工事用電力 構内既存の施設 ③</li> </ul>	記定する位置に設置する。 利用できる (※4 利用できない 利用できる (※4	。
** 育焼 2 が 利根 2 所 2 所 2 所 2 所 2 所 2 所 2 所 2 所 2 所 2	** 青焼2つ折製本*** 青焼4 4版折製本(黒表紙金文字入)*** 青焼4 4版折製本(黒表紙金文字入)*** 青焼締か (A 3版) 2つ折製本***   作成提出都数は現場股明書による***   ・ 適用する ② 適用しない***   ・ 適用する ③ 適用しない***   ・ 適用する ③ 適用しない***   ・ 適用する ③ 適用しない***   ・ 適用する ② 適用しない***   ・ 適用する ③ 適用しない***   ・ 適用する ④ 適用する ⑥ 適用	※ 青焼2つ折製本 ※ 青焼4 4 版折製本 (黒表紙金文字入) ※ 青焼4 4 版折製本 (黒表紙金文字入) ※ 青焼輪小 (A 3版) 2 つ折製本 ※ 作成提出部数は現場説明書による  7. 火災保険等 ※ 現場説明書の通り  - 適用する ① 適用しない ※電気主任技術者 (・第1種 ・第2種 ・第3種 ) ・・監督員が承諾した者 ・・監督員が承諾した者 ・・監督員が承諾した者 ・・監督員が承諾した者 ・・変の配給 ・・変したこと、このまるの理験を	本	建築物概	要(㎡)	構造	<b>T</b>	規 模 (n	nî)			5. 完成写真	調査、把握し、事故防止に十分配慮した解体工法・解体手順等を決定すること。  2) 請負者は、設計図書等を充分把握するとともに、実況が設計図書と異なることを 想定し、各構造部分の充分な目視確認するとともに、特殊構造の建築物の解体に あったては必要に応じて構造の専門家と十分協議し、安全性を考慮した工法を選択 すること。  3) 請負者は、解体工事途中段階で想定外の構造、飲骨の腐食、設備等が判明した場合 は、工事を一旦中止し、監督員に報告した上で、施工計画の修正を検討すること。  ① 作成する (工事事前写真及び分別状況管理写真を含む)  ② 分類 サイズ 撮影箇所数 部 数 提出様式 ※必要に応じて ・ 箇所 枚	4. 工事表示板の設置 5. 工事用水及び電力 仮設 工事 6. 工事用通路	<ul> <li>設ける         <ul> <li>横内に新設する。(※規模仕上げ程)</li> </ul> </li> <li>設けない         <ul> <li>※建設リサイクル法による標識を監督員が指</li> </ul> </li> <li>工事用水 横内既存の施設 ・         <ul> <li>工事用電力 横内既存の施設 ・</li> </ul> </li> <li>指定しない ・ 指定する(図示)</li> </ul>	記定する位置に設置する。 利用できる (※4 利用できない 利用できる (※4	。 有償 - 9
** 青焼A 4 版折製本(黒表紙金文字入) ** 青焼箱小(A 3版) 2 つ折製本 ** 青焼箱小(A 3版) 2 つ折製本 ** 作成提出部数は現場説明書による ** 作成提出部数は現場説明書による ** 現場説明書の通り  ** 現場説明書の通り  ** 現場説明書の通り  ** 通用する ① 適用しない ** 電気全任技術者 ・ 適用する ① 適用しない ** 電気主任技術者 ・ 第1種 ・第2種 ・第3種 )	** 青焼糸 4 版折製本(黒表紙金文字入) ** 青焼綿小(A 3 版) 2 つ折製本 ** 作成提出部数は現場説明書による ** 現場説明書の通り ** 現場説明書の通り ** 現場説明書の通り ** 現場説明書の通り ** 通用する ① 適用しない ************************************	** 育焼A 4 版折製本(黒表紙金文字入) ** 育焼給小(A 3 版) 2 つ折製本 ** 作成提出部数は現場説明書による ** 作成提出部数は現場説明書による ** 現場説明書の通り ** 現場説明書の通り ** 現場説明書の通り ** 現場説明書の通り ** 通用する ② 適用しない ** 常気保安技術者 ** 適用する ③ 適用しない ** 常気保安技術者 (・第1種 ・第2種 ・第3種 ) ・監督員が承諾した者 ** ・監督員が承諾した者 ** 独物解体工事に先立ち、ねずみ、害虫等の駆除を	体	建築物概	要(㎡)	構造	<b>階</b>	規 模 (n	nî)				調査、把握し、事故防止に十分配慮した解体工法・解体手順等を決定すること。  2) 請負者は、設計図書等を充分把握するとともに、実況が設計図書と異なることを想定し、各構造部分の充分な目視確認するとともに、特殊構造の建築物の解体にあったては必要に応じて構造の専門家と十分協議し、安全性を考慮した工法を選択すること。  3) 請負者は、解体工事途中段階で想定外の構造、鉄骨の腐食、設備等が判明した場合は、工事を一旦中止し、監督員に報告した上で、施工計画の修正を検討すること。  ① 作成する (工事事前写真及び分別状況管理写真を含む)  ② 作成する (工事事前写真及び分別状況管理写真を含む)  ※必要に応じて、適所 故 ※1部  ・ 箇所 故 ※1部	4. 工事表示板の設置 5. 工事用水及び電力 仮設 工事 6. 工事用通路	<ul> <li>設ける         <ul> <li>構内に新設する。(※規模仕上げ程)</li> </ul> </li> <li>設けない</li></ul>	記定する位置に設置する。 利用できる (※4 利用できない 利用できる (※4	。 有償 · 纬
※ 作成提出部数は現場説明書による  ※ 作成提出部数は現場説明書による  ※ 現場説明書の通り  ※ 現場説明書の通り  ※ 現場説明書の通り  ※ 現場説明書の通り  ※ 現場説明書の通り  ※ 現場説明書の通り  ※ 内種 ・ B種 ・ C種 ※ 内種 ・ E種  ※ 内種 ・ 巨種  ※ 内種 ・ 日種 ※ 内種 ・ 日種 ※ 内種 ・ 日本 ※ 内種 ・ 日本 ※ 内種 ・ 日本 ※ 内種 ・ 日本 ※ 大力程 ・ 日本 ※ 中成15年4月策定)」によるものとし、二段手すり及び幅木の機能を有するもの ※ でければならない。 ※ 電気子で技術者 (・第1種 ・第1種 ・第1種 ・第3種 )	** 作成提出部数は現場説明書による ** ・ 設けない ** ** ** ** ** ** ** ** ** ** ** ** **	** 作成提出部数は現場説明書による  ** *********************************	本	建築物概	要(㎡)	構造	階	規 模 (n	nî)				調査、把握し、事故防止に十分配慮した解体工法・解体手順等を決定すること。  2) 請負者は、設計図書等を充分把握するとともに、実況が設計図書と異なることを想定し、各構造部分の充分な目視確認するとともに、特殊構造の建築物の解体にあったては必要に応じて構造の専門家と十分協議し、安全性を考慮した工法を選択すること。  3) 請負者は、解体工事途中段階で想定外の構造、鉄骨の腐食、設備等が判明した場合は、工事を一旦中止し、監督員に報告した上で、施工計画の修正を検討すること。  ① 作成する (工事事前写真及び分別状況管理写真を含む)  ② 作成する (工事事前写真及び分別状況管理写真を含む)  ・ 作成する (工事事前写真及び分別状況管理写真を含む)  ・ 作成する (工事完成時に監督職員と協議の上、作成する)  ・ 作成しない ・ 作成する (工事完成時に監督職員と協議の上、作成する) ・ 作成しない ・ 完成原図	2 仮設工事 6. 工事用通路 7. 交通誘導員	<ul> <li>設ける         <ul> <li>構内に新設する。(※規模仕上げ程)</li> </ul> </li> <li>② 設けない</li></ul>	記定する位置に設置する。 利用できる (※4 利用できない 利用できる (※4 利用できない	<b>有償 - ∮</b>
7. 火災保険等 ※ 現場説明書の通り ※ 日種 ・ E種 ② 枠組足場を設ける場合は、「手すり先行工法に関するガイドライン(厚生失平成15年4月策定)」によるものとし、二段手すり及び幅木の機能を有するものなければならない。 ※電気主任技術者 (・第1種 ・第2種 ・第3種 )	7. 火災保険等 ※ 現場説明書の通り ※ 口種 ・ E種 ○ 枠組足場を設ける場合は、「手すり先行工法に関するガイドライン(厚生失平成15年4月策定)」によるものとし、二段手すり及び幅木の機能を有するものなければならない。 ※電気主任技術者 (・第1種・第2種・第3種 )・監督員が承諾した者 9. ねずみ、害虫 強物解体工事に先立ち、ねずみ、害虫等の駆除を	7. 火災保険等 ※ 現場説明書の通り ※ 現場説明書の通り ※ 日種 ・ 巨種  ○ 枠組足場を設ける場合は、「手すり先行工法に関するガイドライン(I 平成15年4月策定)」によるものとし、二段手すり及び幅木の機能を有すなければならない。  ※電気主任技術者 (・第1種 ・第2種 ・第3種 ) ・監督員が承諾した者 9. ねずみ、害虫 強物解体工事に先立ち、ねずみ、害虫等の駆除を	体	建築物概	要(㎡)	構造	<b>階</b>	規 模 (n	nî)				調査、把握し、事故防止に十分配慮した解体工法・解体手順等を決定すること。  2) 請負者は、設計図書等を充分把握するとともに、実況が設計図書と異なることを想定し、各構造部分の充分な目視確認するとともに、特殊構造の建築物の解体にあったては必要に応じて構造の専門家と十分協議し、安全性を考慮した工法を選択すること。  3) 請負者は、解体工事途中段階で想定外の構造、飲骨の腐食、設備等が判明した場合は、工事を一旦中止し、監督員に報告した上で、施工計画の修正を検討すること。  ① 作成する (工事事前写真及び分別状況管理写真を含む)  ② 作成する (工事事前写真及び分別状況管理写真を含む)  ② 作成する (工事事前写真及び分別状況管理写真を含む)  ② 作成する (工事事前写真及び分別状況管理写真を含む)  ② 作成しない ・ 作成しない ・ 作成する (工事完成時に監督職員と協議の上、作成する) ・ 作成しない ※ 完成原図 ※ 青焼2つ折製本	2 仮設工事 6. 工事用通路 7. 交通誘導員	- 設ける - 横内に新設する。(※規模仕上げ程) ② 設けない ※建設リサイクル法による模談を監督員が指  工事用水 横内既存の施設 ② ・ 工事用電力 横内既存の施設 ③ ・ ・ ・ ・ ・ ・ ・ ・ ・ ・ ・ ・ ・ ・ ・ ・ ・ ・ ・	定する位置に設置する。 利用できる (※4利用できない 利用できない 利用できない 利用できない ・ C種 ・ D種	。 有償 · 9
PRO   15年4月策定) 」によるものとし、二段手すり及び幅木の機能を有するもの	8.電気保安技術者	8.電気保安技術者     ・ 適用する	体	建築物概	要(㎡)	構造	階	規 模 (n	nî)				調査、把握し、事故防止に十分配慮した解体工法・解体手順等を決定すること。  2) 請負者は、設計図書等を充分把握するとともに、実況が設計図書と異なることを 想定し、各構造部分の充分な目視確認するとともに、特殊構造の建築物の解体に あったては必要に応じて構造の専門家と十分協議し、安全性を考慮した工法を選択 すること。  3) 請負者は、解体工事途中段階で想定外の構造、飲骨の腐食、設備等が判明した場合 は、工事を一旦中止し、監督員に報告した上で、施工計画の修正を検討すること。  ① 作成する (工事事前写真及び分別状況管理写真を含む)  ② 作成する (工事事前写真及び分別状況管理写真を含む)  ② 作成する (工事完成時に監督職員と協議の上、作成する)  ・ 作成する (工事完成時に監督職員と協議の上、作成する)  ② 作成しない  ・ 作成する (工事完成時に監督職員と協議の上、作成する)  ② 作成しない  ・ 作成する (工事完成時に監督職員と協議の上、作成する)  ③ 作成しない  ※ 完成原図  ※ 青焼2つ折製本  ※ 青焼名4版折製本 (黒表紙金文字入)  ※ 青焼名4版折製本 (黒表紙金文字入)  ※ 青焼給小 (A3版) 2つ折製本	2 仮設工事 6. 工事用通路 7. 交通誘導員	- 設ける - 横内に新設する。(※規模仕上げ程) ② 設けない ※建設リサイクル法による模談を監督員が指  工事用水 横内既存の施設 ② 工事用電力 横内既存の施設 ③ ④ 指定しない ・ 指定する(図示) ・ 配置する(人・日程度) ③ 配置しない  内部足場・脚立、足場板等 (※解外部足場 ※ A種 ・ B種 防護シート ③ 設ける ( ④ メ・設けない	定する位置に設置する。 利用できる (※4利用できない 利用できない 利用できない 利用できない ・ C種 ・ D種	。 有償 · 射
※電気主任技術者 ( ·第1種 ·第2種 ·第3種 )	※電気主任技術者 (・第1種・第2種・第3種) ・監督員が承諾した者 9. ねずみ、害虫 建物解体工事に先立ち、ねずみ、害虫等の駆除を	※電気主任技術者 (・第1種 ・第2種 ・第3種 ) ・監督員が承諾した者 ・監督員が承諾した者 9. ねずみ、害虫 建物解体工事に先立ち、ねずみ、害虫等の駆除を	体	建築物概	要(㎡)	構造	The state of the s	規 模 (n	nî)			6. 完成図等	調査、把握し、事故防止に十分配慮した解体工法・解体手順等を決定すること。  2) 請負者は、設計図書等を充分把握するとともに、実況が設計図書と異なることを 想定し、各構造部分の充分な目視確認するとともに、特殊構造の建築物の解体に あったては必要に応じて構造の専門家と十分協議し、安全性を考慮した工法を選択 すること。  3) 請負者は、解体工事途中段階で想定外の構造、鉄骨の腐食、設備等が判明した場合 は、工事を一旦中止し、監督員に報告した上で、施工計画の修正を検討すること。  ① 作成する (工事事前写真及び分別状況管理写真を含む)  ② 作成する (工事完成時に監督職員と協議の上、作成する)  ・ 作成する (工事完成時に監督職員と協議の上、作成する)  ・ 作成する (工事完成時に監督職員と協議の上、作成する)  ② 作成しない  ※ 完成原図  ※ 青焼2つ折製本  ※ 青焼名 4 版折製本 (黒表紙金文字入)  ※ 青焼縮小 (A3版) 2つ折製本  ※ 作成提出部数は現場説明書による	2 仮設工事 6. 工事用通路 7. 交通誘導員	- 設ける - 横内に新設する。(※規模仕上げ程) ② 設けない ※建設リサイクル法による標識を監督員が指  工事用水 横内既存の施設 ② 工事用電力 横内既存の施設 ③ ③ 指定しない ・ 指定する(図示) ・ 配置する(人・日程度) ③ 配置しない  内部足場・脚立、足場板等 (※解外部足場 ※ A種 ・ B種 防護シート ③ 設けるい 材料の運搬 ・ A種 ・ B種 ※ D種 ・ E種	定する位置に設置する。 利用できる (※4利用できない 利用できない 利用できない ・ C種 ・ D種 ・ D種 ・ C種	。 有償 ・射 有償 ・射
プ・45 97、百以   足切所产上字にルエつ、43 97、百以   足切所产上字にルエつ、43 97、百以   と切所产上字にルエつ、43 97、百以	第一个一个一个一个一个一个一个一个一个一个一个一个一个一个一个一个一个一个一个	第一年 10 年 10 年 10 日 10 日 10 日 10 日 10 日 10	体	建築物概	要(㎡)	構造	<b>階</b>	規 模 (n	nî)			6. 完成図等 7. 火災保険等	調査、把握し、事故防止に十分配慮した解体工法・解体手順等を決定すること。  2) 請負者は、設計図書等を充分把握するとともに、実況が設計図書と異なることを 想定し、各構造部分の充分な目視確認するとともに、特殊構造の建築物の解体に あったては必要に応じて構造の専門家と十分協議し、安全性を考慮した工法を選択 すること。  3) 請負者は、解体工事途中段階で想定外の構造、鉄骨の腐食、設備等が判明した場合 は、工事を一旦中止し、監督員に報告した上で、施工計画の修正を検討すること。  ① 作成する (工事事前写真及び分別状況管理写真を含む)  ② 作成する (工事完成時に監督職員と協議の上、作成する)  ・ 作成しない ・ 作成しない ・ 作成する (工事完成時に監督職員と協議の上、作成する) ・ 作成しない ※ 完成原図 ※ 青焼2つ折製本 ※ 青焼44版折製本 (黒表紙金文字入) ※ 青焼綿小 (A3版) 2つ折製本 ※ 作成提出都数は現場説明書による  ※ 現場説明書の通り	2 仮設工事 6. 工事用通路 7. 交通誘導員	- 設ける - 機内に新設する。(※規模仕上げ程) ② 設けない ※建設リサイクル法による標識を監督員が指 工事用水 横内既存の施設 ②・ 工事用電力 横内既存の施設 ③・ ・ 指定しない ・ 指定する(図示) ・ 配置する(人・日程度) ② 配置しない 内部足場・脚立、足場板等 (※解外部足場 ※ A種 ・ B種	まする位置に設置する。 利用できる (※4利用できない 利用できない 利用できない ・ C種 ・ D種 ・ D種 ・ ・ C種 ・ C種	。 有償 · 射 有償 · 射
・1級電気工事施工管理技士 ・第1種電気工事士 ・その他( ) 等の駆除 ⊙ 行う ・ 行わない			体	建築物概	要(㎡)	構造	<b>階</b>	規 模 (n	nî)			6. 完成図等 7. 火災保険等	調査、把握し、事故防止に十分配慮した解体工法・解体手順等を決定すること。  2) 請負者は、設計図書等を充分把握するとともに、実況が設計図書と異なることを想定し、各構造部分の充分な目視確認するとともに、特殊構造の建築物の解体にあったでは必要に応じて構造の専門家と十分協議し、安全性を考慮した工法を選択すること。  3) 請負者は、解体工事途中段階で想定外の構造、鉄骨の腐食、設備等が判明した場合は、工事を一旦中止し、監督員に報告した上で、施工計画の修正を検討すること。  ① 作成する (工事事前写真及び分別状況管理写真を含む)  分 類 サイズ 撮影施所数 部 数 提出様式 ※必要に応じて・箇所 枚  ・ 作成しない ・ 作成する (工事完成時に監督職員と協議の上、作成する) ① 作成しない ・ 作成する (工事完成時に監督職員と協議の上、作成する) ② 作成しない ※ 完成原図 ※ 青焼2つ折製本 ※ 青焼4 4 版折製本 (黒表紙金文字入) ※ 青焼縮小 (A 3 版) 2 つ折製本 ※ 作成提出部数は現場説明書による  ※ 現場説明書の通り  ・ 適用する ② 適用しない ※電気主任技術者 (・第1種・第2種・第3種)	4. 工事表示板の設置         5. 工事用水及び電力         6. 工事用通路         7. 交通誘導員         8. 足場その他	- 設ける - 横内に新設する。(※規模仕上げ程) ② 設けない ※建設リサイクル法による模談を監督員が指 工事用水 横内既存の施設 ② ・ 工事用電力 横内既存の施設 ③ ・ 指定しない ・ 指定する(図示) ・ 配置する(人・日程度) ③ 配置しない 内部足場・脚立、足場板等 (※解・外部足場 ※ A種 ・ B種 防護シート ③ 設けるい 材料の運搬 ・ A種 ・ B種 ※ D種 ・ E種 ② 枠組足場を設ける場合は、「手すり先行平成15年4月策定)」によるものとし、二時なければならない。	i定する位置に設置する。 利用できる (※イ利用できない 利用できる (※イ利用できない 利用できない を	。 有償 ・ 射 有償 ・ 射 その他 )
<b>岡市建設部建築課</b>			建物 建二	· 樂物 栩栩 建築 年	(m²) 用 途		<b>階</b>	規模(n建築面積	和() 延べ床面積	備考		6. 完成図等 7. 火災保険等	調査、把握し、事故防止に十分配慮した解体工法・解体手順等を決定すること。  2) 請負者は、設計図書等を充分把握するとともに、実況が設計図書と異なることを 想定し、各構造部分の充分な目視確認するとともに、特殊構造の建築物の解体に あったては必要に応じて構造の専門家と十分協議し、安全性を考慮した工法を選択 すること。  3) 請負者は、解体工事途中段階で想定外の構造、鉄骨の腐食、設備等が判明した場合 は、工事を一旦中止し、監督員に報告した上で、施工計画の修正を検討すること。  ① 作成する (工事事前写真及び分別状況管理写真を含む)  ② 作成しない ・ 作成しない ・ 作成しない ・ 作成しない ・ 作成する (工事完成時に監督職員と協議の上、作成する) ① 作成しない ※ 完成原図 ※ 青焼2つ折製本 ※ 青焼44版折製本(黒表板金文字入) ※ 青焼締小 (A3版) 2つ折製本 ※ 作成提出部数は現場説明書による ※ 現場説明書の通り ・ 適用する ② 適用しない ※電気主任技術者 (・第1種 ・第2種 ・第3種 ) ・ 監督員が承諾した者 ・ 1級電気工事施工管理技士 ・第1種電気工事士 ・その他 ( )	4. 工事表示板の設置       5. 工事用水及び電力       6. 工事用通路       7. 交通誘導員       8. 足場その他       9. ねずみ、、害事の駆除       製図     7年10月	- 設ける - 横内に新設する。(※規模仕上げ程) ② 設けない ※建設リサイクル法による模議を監督員が指 工事用水 横内既存の施設 ②・ 工事用電力 横内既存の施設 ③・ ① 指定しない ・ 指定する(図示) ・ 配置する( 人・日程度 ) ③ 配置しない 内部足場・ 脚立、足場板等 ( ※ 解・外部足場 ※ A種 ・ B種	定する位置に設置する。 利用できる 利用できるい 利用できるない 利用できるない 利用できるない  体作業に超した ・・・・・・・・・・・・・・・・・・・・・・・・・・・・・・・・・・・・	。 有情 信 の の く イを で も で り で り で り で り で り で り で り で り で り

縮尺

NON

図面名

特記仕様書1

		<b>解</b> 体工事代	詩記仕様書(2)			● 廃プラスチック	ディスポテック(株) ウィズ環境(株)	鶴岡市柳久瀬字武良免1-10 鶴岡市西目字水沢上129-5	1.施工調査				(5. 1		
ľ	10.電気設備の調査等	※ 解体工事に関わる電	<b>t</b> 力・防災・弱電設備の引き込み	等は、解体前に十分に調査し、		○ 石、ガラスクズ	ディスポテック㈱	鶴岡市柳久瀬字武良免1-10		材料名			調査範囲		
		措置を施した上で解	体を行う。			<ul><li>・</li></ul>	ウィズ環境(株)	鶴岡市西目字水沢上129-5		・ PCB含有シー <sup>1</sup>	リング材	※図示	・工事対象値		
2 仮	11.機械設備の調査等	※ 解体工事に関わる給 措置を施した上で解		に十分調査及び切り廻し等の		① 建築設備発生材	ディスポテック(株)	鶴岡市柳久瀬字武良免1-10 鶴岡市西目字水沢上129-5		0		※図示	- 工事対象		
仮設工事	1 2. その他				4	<ul><li>・ 金属類</li><li>・ 鉄・アルミ等</li></ul>	スクラップ処分(有		2.特別管理産業廃棄 物等の処理及び	※ 種類別に具体的な	処理、回収計画を定め施コ	二計画書に記載する	<b>らこと。</b> (5.		
					建 設 <u>歴</u> 2.現場利用する	再資源化された建設廃棄物			5 回収計画 特   1940と年入び	特別管理産業	特別管理産業 廃棄物の種類 処分場の名称 所在地等				
	1. 解体方法	解体内容			廃棄	・現場利用する	・ 現場利用し	<b>ない</b> (4.4.1)		廃石綿					
			内 <sup>:</sup> ⊙木造 ·CB造 ⊙LS造	ORC造 SRC造		種類		利用する場所・位置		廃油 廃酸・廃アルカリ	(株)アシスト	村山市大字	富並字百森4889		
			電気設備 ①内部 ①外部引 機械設備 ①内部 ①埋設 ・手作業 ①手作業及び機械に。						物			-			
ľ		· 屋根葺材	葺材種類 ( 鉄板 )	よる15米			·		□ 理 □ 等 □ 3.PCBを含む				(5.		
			防水仕様 (シート防水 ) ・手作業及び機械による解体作業 ・杭基礎 ①独立基礎 ・有り ・残置	<ul><li>○ 機械解体作業</li><li>○ 市基礎</li><li>・べた基礎</li></ul>					機器類等	※ PCBを含有する# 監督職員に報告する	機器類等は品番を調査し、 ること。	製造メーカーに照	8会の上、該当物		
		1111 11110 P. 1	杭解体方法・引き抜き工 舗装材種類 (コンクリート舗装	)	3.産業廃棄物			(4. 4. 2)	4. P C B 含有 シーリング材	※ PCBを含有分析	調査		(5. 4		
		· 樹木	・伐採 ※行う(⊙1本 f ・抜根 ※行う(⊙1本 f ・移(仮)植 ・有り(移転先:		広域認定制度 の活用	種類		所在地等 (Km)	J-929#	· 第一次判定	「サンプル採取し、シーリ	、, , 対 母 強 な パ 公 折	の更否を判定す		
			<ul><li>○有り(埋設物:連結送水管)</li><li>・撤去する・残す ○別i</li></ul>	・無し途協議							「数(計 5 箇所)	ング物理のいかい	<b>V</b> XUE11.C7		
3		・埋設配管	<ul><li></li></ul>	) ・無し	4.最終処分する	○ (安定型)		(4, 4, 4)		・第二次判定	*******	******			
解体施工			低騒音型の機械器具等の選定には るため、防音シートや散水等に。 - L		建設廃棄物	種類	受入施設名称	所在地等 (Km)		等門分析 分析簡數 採取位置		の分析を行う。			
_		※特定石綿等(アスペス 衛生法、同 施行令及	ーこ。 ト)の存在が想定される建築物の び石綿障害予防規則に従い、建 等を実施し、健康障害の予防対策	集物等の解体等の作業における		35. 1	制 最上クリーンセンタ	一 最上郡最上町大字東法田928		撤去方法 • 「標準施工 <b>勇</b> 工業会)」	見領書(日本シーリングエ) による。	事協同組合連合会/	'日本シーリング		
		なお、アスペストの  - 基礎撤去工事におい	除去は6章による。 て杭は残す場合は、転落防止等の	の処置を行う。		⊙ (管理型)	(遮断型)			撤去範囲 ※ 図示 (	/ 図による)				
		E 1010	Character and an				受入施設名称	所在地等 (Km)		A 194	/ MICO 0/				
	2.解体後の整地等	・解体後は、次により 押屋したが盛士	整地すること。 ⊙ 行う ・ 行わない			燃えガラ	<b>4</b> ) = 2 = 1	₩.j.++	5.特殊な建設副産物						
		埋戻し土及び盛土	の種類 ⊙A種 ※B種	·C種 ·D種		汚泥 石膏ボード	<b>集)アシスト</b>	村山市大字富並字百森4889-10	の回収及び処分			回収業者又は	(5. <b>保管場所・処</b>		
			生場所及び受入量 場所( 現況GL ・ 図示による	) 受入量( m3)			接着の上での条件明二	であり、処分施設を指定する		回収又は処分を行う 特殊な建設副産物の種	<b>重類</b> 対象機器名称	処分場の名称	の所在地等		
ľ			撤去による当現場で発生するC(	ON塊等を使用する。				合は、監督職員と協議のこと。		○ フロン 調査(	の上・	指定処理業者			
ľ			に均し、コンクリート舗装の高				受け入れ場所の可否を			・ ハロン	_   •	指定処理業者			
				(4. 4. 1)		711 1271 -712 - 71				・ イオン化式感知		指定処理業者			
	1.再資源化等	<処分先> 処理施設は以下の場所を	を基準とし、別処分先の場合は許		5. 処分に注意を要 する建設廃棄物	25 407	加加拉机力功	(4. 5. 1)		- 六ふっ化硫黄 (SF6)ガス	•	指定処理業者			
		建設廃棄物の種類	中間処理施設又は	所在地		種 類 ・CCA 処理木材	処理施設名称	所在地等							
4 建			再資源化施設の名称等			・ヒ素・カドミニュウム( 石膏ポード	含有 (株) アシスト	村山市大字富並字百森							
設廃		⊙ コンクリート	ディスポテック (株)	鶴岡市柳久瀬字武良免1-10		注) <対象となる石膏	ポード>								
院棄 物			ディスポテック (株)	鶴岡市柳久瀬宇武良免1-10		小名浜吉野石膏(株) (		0月~平成9年4月の期間に							
の処						日南石春ボード(株)	製造された 秋戸丁場 平成4年10日	こもの。 ~平成9年4月の期間に製造							
理		⊙ アスファルト	ウィズ環境(株)	鶴岡市西目字水上沢129-5			されたもの。								
~= ,			ディスポテック (株)	鶴岡市柳久瀬宇武良免1-10											
- <u>-</u>		1		1											
		○ 木材	ディスポテック(株) 鶴岡市	鶴岡市柳久瀬字武良免1-10											

鶴岡市建設部建築課

製図 照査

特記

製図 7年10月 縮尺 NON

工事名 鶴岡市消防署旧朝日分署解体工事 図面番号 図面名 特記仕様書2

	1	解体コ	C事特証	2仕様書(3)		3. アスベストの教	連 注1)周囲状況により	)上記によりがたい	場合は、監督職員と協議する。				及び掲示		<9. 1. 2 (f)
	T					 濃度測定	・ 行わない					]			<b>くの表示及び掲示を行う。</b>
·・・・※チベ ※施工調査等により、				では、石縄障害予防規則  則」という)を遵守するこ	』(平成17年2月24日厚生労働省 ニレ		(例) アスペスト粉!	<b>臺濃度測定方法</b>							者名と職務内容
アスペスト含有建材		13717	(ANT THE	(A) CV-7/E AE-17-0-				測点3	測点1.2.4.6.7.8	測点 5			※ 関係者以		
が存在しない場合は							数計機器		位相差・分散顕微鏡	wam -			※ 喫煙・飴		
当該項目は適用しない	`					6	メンブレン			1	6		※ 「アスペ	スト除去作	葉中」の表示
	-					—   <b>ァ</b>	フィルタの直径		2 5 mm	4 7 mm	፻		※ アスベス	トの有害性	
2.施工調査	'		有分析調査			ス	試料の吸引流量	1 L/min	5 L/min	1 0 L/min	ス   ベ		※ 取り扱い		項
	<b>⊗</b>	調査済み	(別添報告書を	参照)			試料の吸引時間	5min	1 2 Omin	2 4 Omin	ス		※ 使用すべ	き保護具	
	(T)	スペスト合	有建材の有無に	は目視及び設計図書(建設	は時資料)等により製品名、	<u>ト</u>     含	試料の透明化		│ │ ☑ 図定一有機物灰化一屈折率浸泡		含		黒辺住民の見やる	トい簡所に以	し下の表示を行う。
					調査結果は図面等に記録し、	│ 有 │	計数条件		400倍、アスペスト繊維総数		有     建	"			の作業に関するお知らせ(労働基準監督署への
	<b>E</b>	い で で で で で で で で で で で で で で で で で で で	出すること。	調査の結果、設計図書と異	<b>見なる場合は監督職員と協議する</b>	M		-	-400行、アベベスド標報総第 未満、 長さ5μm未満、アスペ		荷				かじん飛散抑制装置、曝露防止措置等)」
	調査	箇所 ・	図示	• (協議)	による )	の     除	計数アスベスト			1	の     除			шшri <del>ш</del> , 1/	
	調査	事項 _			$\neg$	去	定量限界	50本/L	0.47本/L	0.3本/L	去   生	保護:	具、保護衣		<9.1.2(g)>
				ト含有建材等の使用部位		寺	記録する項目 ア)・測定結	± 88			7		作業内容に応	じた、呼吸	用保護具、保護めがねを使用すること。
				・含有建材等の種類、厚み	*		イ)・測定時	計劃				除去	したアスペスト	含有物の保管	
		1 '		: 工事範囲区分					<b>に図面上に記載する</b> )			>	※ 他の内装材、	廃棄物等と	·分別保管 〈9.1.3(c) ×9.1.4(c) ×9.1.5(C) 〉
		;	※ 廃棄物の推	附出方法			<b>-</b> \. 444	f   <b>ヽ, 片久</b>   ・ (」、	<b>,ブレンフィルタ直径、吸引時間</b>	■ 吸引力 年 = \		3	※ 保管場所での	の飛散防止を	施す。また、アスベスト成形版を運搬する
					_		オ)・マウン		・ノレノノ1ルプ 直住、牧り时!	リ、水コピス重/			場合は、	運搬車両の	荷台全体をシート等で覆い、飛散防止に努める。
	0	行わない					カ)・顕微鏡	視野面積、計数視!		= '+ n -/ = =		,			である旨の表示を行う。
3.アスペストの粉塵	※ 行	う。但し、	煙突解体に適	用。(測定を行う時期・対	場所は下表及び金抜き設計書に	ະ శ)	十)・瀬定時	<b>手(各湖疋場所ごと</b>	:)の天候、温度、温度、外気の	風速及び風重					
濃度測定	ΓJ	S K 3850-	1 空気中の機	維状粒子測定方法 -第1部	郵-		測定機関				5. アスペスト	77	ペフ し会方的さん	ナルサの酔土	ミ工事 (レベル2) 〈9.1.3(b)
	光气	学顕微鏡法	及び走査電子駅	関微鏡法」による位相差、	、分散顕微鏡法による。		都道府県労働	働局に登録されてい	いる作業環境測定機関		含有吹付け材				
					別ウ上	$-\parallel$	施工記録報告書の提	出			の除去			るセキュリフ	ティゾーンの設置に適用し、仕様は金抜き設計書の
	適用	測定名称	測定時期	測定場所	測定点 室名: (各施工箇所毎)	F	1)・施工計					・ 行わな	()		
		御中 1	処理作業前		※2点 - 点			2録及び工事写真 E棄物処理記録(廃石	[編]			<b>1</b>	<b>東用範囲</b>	* 1	図示
		網足「	心性仆未削		※2点 - 点		4) - 施工調	査等記録(条規施工	調査、含有分析、粉塵濃度測定			<b>ル会</b> 4	場等の隔離等		
				(Æ1)	※2点 ・ 点				健康診断記録、安全衛生教育記	録				- L 7 ± 0	<9.1.3(a)
					※2点 - 点		6)・その他 提出部数 3					*			とし負圧除じん機にて負圧状態により
		測定 2			※2点 ・ 点								飛散防止	をすること。	
				又は敷地境界	※2点 • 点	4. 除去工事	専門工事業者			<9.1.2(a)>		隔離シー	トの性能		
		測定3	処理作業中	処理作業室内	※2点 ・ 点	共通事項		会有確材の除去を直	[接行う専門業者については、]	· · ·		*	床面	*	
				(注1)	※2点 点				する書類を監督員に提出する。			*	壁面	*	《 0.08mm 以上のプラスチックシート等
					※2点 · 点 ※2点 · 点		THAT C/CIXM C	H ) O C C E EL 91 )	で自然と血自民に促出する。			to	-だ! (財) P	大陸祭わい	ターの「建設技術審査証明事業」による
	-					_	作業主任者の選出			<9.1.2(b)>					アン・注意は内容を重要が手来」にある のでは、 ので
		測定 4		セキュリティー ゾーン入口	※1点 · 点   ※1点 · 点		石綿作業主任	圧技能講習又は平成	18 年 3 月以前の特定化	学物質等作業主任者					
					※1点 - 点		技能講習を終了	したものの中から、	「石綿作業主任者」を選任した	なければ					う。)を取得している工法と同等の飛散
					※1点 • 点		ならない。								することができる。その際には監督員の
		測定 5		負圧・粉塵装置の排出	※1点 - 点							7	≹諾を得ること。		
				吹出口	※1点 ・ 点		除去作業者の教育			<9.1.2(c)>					
				(除塵装置の性能確認)				就業時に石綿則第 27	7 条に基づく教育を受けたも	のとする。			ュリティーゾー	ンの設置	<9.1.3(a)
					※1点 ・ 点	_			康診断を受診したものとし、脈			※ 下表に 適用	こよる <u>室名</u>	状態	T
		測定 6		施工区画周辺	※2点 · 点		異常のないも							<b>八服</b>	W =
				又は敷地境界	※2点 - 点	_	>emv/6/17					*	更衣室		※ 更衣ロッカー ※ 新品の保護具
		測定 7	処理作業後	処理作業室内	※2点 • 点										※ 呼吸用保護具保管箱 ※ 洗顔、うがい割
			シート撤去		※2点 ・ 点										
			前		※2点 · 点   ※2点 · 点			要物管理責任者の選出	•	<9.1.2(d)>		*	洗浄室	負圧	※ エアシャワー(温水シャワー)
	$\vdash$	-		<b></b>	<del>                                     </del>	<del> </del>	排出業者に	は、特別管理産業廃	<b>養物管理責任者の資格を有する</b>	<b>もものを</b>					
		測定 8		施工区画周辺 又は敷地境界	※2点 · 点     ※2点 · 点		選任し管理し	なければならない。				*	前室	負圧	· 高性能真空掃除機
	_					_	ただし、こ	アスベスト含有成形	<b>杉板の処理工事を除く。</b>						・ 使用済み保護衣保管かご
		測定 9	処理作業後	処理作業室内	※2点 · 点     ※2点 · 点										
			シート撤去		※2点 · 点 ※2点 · 点										
			後		※2点 - 点										
	1					_									
					1	il I	1				II I	1	1	1	İ
												•	•	•	-
					1							•			

縮尺 NON

図面名 特記仕様書る

3

1		解体工事特記仕様書(4)	
		ただし、(財)日本建築センターの「建設技術審査証明事業」	による
		「吹き付けアスベスト粉じん飛散防止処理技術(除去)」の書	查証明書
		(以下、「審査証明書」という。)を取得している工法と同等	の飛散
		防止処理技術を有する工法とすることができる。その際には監	督員の
6		承諾を得ること。	
ア		除去物及び汚染等 処理方法	<9.1.3(b)>
ヘス		※ 密封処理(二重袋梱包) 隔離養生に用いたシート、使用した使い捨て保	进士 古从此言的
含		開展養主に用いたシート、使用した使い者と味 福除機フィルタ、除じん機フィルタについても密封	
有 建		・ セメント固化	76/4E & 11 7 6
スベスト含有建材の除去等	6. アスペスト 含有保温材等	アスペスト含有保温材の除去工事 (煙突 保温材 レベル2) ① 行う	<9.1.4(b)>
等	の除去	・ 行わない	
		適用範囲 ※ 図示	
		養生等  ※ 養生シート等を用いて区画し、場外への飛散防止を行う。仕様は金担	〈9.1.4(a)〉 なき設計書のとお
		掻き落とし、破砕、切断による除去方法	
		※ 行わない	
		<ul><li>分 行う…この場合は改修標仕〈9.1.3〉「アスペスト含有吹きによること。</li></ul>	き付け材の除去」
		除去工法	<9.1.4(b)>
		※ 粉じん飛散抑制剤などにより温潤化したあとに、手ばらし	によること。
		※ 除去物については改修標仕〈9.1.3(b)〉により、密封処理	とする。
	7. アスペスト	アスペスト含有成形板の除去工事	<9. 1. 5 (b)>
	含有成形板の 処理	<ul><li>行う</li></ul>	
	~~ <u>~</u>	・ 行わない	
		適用箇所 ※ 図示及び金抜き設計書のとおり	<9.1.5(a)>
		養生	
		※ 作業場は、シート等により囲うこと。	
		除去工法	<9, 1, 5 (b)>
		※ 作業場は、散水等により温潤化し、手ばらしによること。	
		※ やむを得ず破壊しなければならない場合には、十分に湿潤	化した
		状態で行うこと。	
		※ 除去物については、粉じんの飛散防止に努め、特に破砕さ	れた
		アスペスト含有成形板については、湿潤化の上、丈夫なプ	ラスチック袋
		に入れる等の飛散防止措置を講ずること。	
l			

外	部仕上	表	
棟	構造	部位	仕 上
	RC	屋根	シート防水、シルパー塗装
		笠木	シート防水、シルパー塗装 シーリング
		外壁	モルタル差、リシン吹付
		基礎	モルタル塗
	w	屋根	カラー領板・t-0.6、折半 I 型 (山高170)
			カラー領板・t=0.35、瓦棒葺き (真木なし)
		笠木	カラー偏板・t=0.35包み
		外壁	防火サイディング・t=16、塗装仕上
		基礎	モルタル豊

## アスペスト含有 (女:レベル2、〇:レベル3)

内部	仕上表							
階	室名	床	巾 木	腰壁	壁	天 井	天井高	備考
1	玄関 (康下)	モルタル塗金ゴテ仕上	モルタル塗金ゴテ、 H=100 EP/A塗	モルタル塗金ゴテ EP/A塗	モルタル塗金ゴテ EP/A塗	⑤ 防火ライト・t=6 EP/A塗 (455□) 目透し貼	2, 300	床マット(750×450、2枚)
	事務室	O 長尺塩ピシート貼り	木製・O P塗、 №100	モルタル塗金ゴテ EP/A塗 (東・南・北面) 一部: ブリント合板・t =5 (西面)	モルタル差金ゴテ EP/A差	石こうボード・t = 9.5 EP/A塗 (910口) 目透し貼	2, 600	カウンター: デコラ貼、書棚(一部、デコラ貼)
	倉庫1	モルタル塗金ゴテ仕上	コンクリート打放し 外壁側: モルタル塗金ゴテ仕上	モルタル塗金ゴテ仕上	コンクリート打放し 外壁側: モルタル塗金ゴテ仕上	コンクリート打放し	2, 920	ステンレス製フード (2ヶ所)
	炊事室	モルタル豊全ゴテ仕上	モルタル塗金ゴテ、 H=100 EP/A塗	モルタル塗金ゴテ EP/A塗	モルタル塗金ゴテ EP/A塗	⑤ 防火ライト・t=6 EP/A塗 目遣し貼(455□) 一部:石稿セメント板・t=6 EP/A塗	2, 300	<b>美面装し:モザイクタイル貼</b>
	シャワー室 (浴室)	モルタル下地、磁器モザイクタイル貼 (一100)	コンクリート及びラス貼モルタル下地 100角タイル貼	コンクリート及びラス貼モルタル下地 100角タイル貼	コンクリート及びラス貼モルタル下地 100角タイル貼	⑤ 石稿セメント板・t=6 EP/A塗 (455×910) 目透し貼	2, 500	
	トイレ1・2	モルタル下地、磁器モザイクタイル貼 (炊事室 F L+50)	コンクリート及びラス貼モルタル下地 100角タイル貼 (H ==1130)	コンクリート及びラス貼モルタル下地 100角タイル貼	コンクリート及びラス貼モルタル下地 100角タイル貼	⑤ 防火ライト・t=6 EP/A塗 目透し貼	2, 250	小便器(U9)、大便器(C52) 仕切り壁窓:かたガラス・900W×750H)
	踏込	フロアー合板・t=12 (炊事室 F L+320)	紙 (島の子) 貼H=300	石こうポード下地、繊維壁釜(一番壁)	石こうポード下地、繊維壁迹(一番壁)	② 杢目化粧紙貼石輪セメント板 目透し貼	2, 360	
	仮眠室	スタイロ量数 (7.5帖)	紙 (鳥の子) 貼H=300	コンクリート及び石こうポード下地、繊維壁塗(一番壁)	コンクリート及び石こうボード下地、繊維壁塗(一番壁)	② 杢目化粧紙貼石箱セメント板 目透し貼 化粧棟木 (近代丸太)	2, 400	換気レジスター:300H×360W、200H×250W) スヒー
	押入、物置	ラワン合板・t =5.5	雑巾摺 (木製)	ラワン合板・t =3	ラワン合復・t=3	ラワン合板・t =3	2, 400	中職、故暦: ラワン合板・ t =5.5
	倉庫2	モルタル豊全ゴテ仕上	-	コンクリート、一部CB (北面、西面) 壁アラワシ	コンクリート、一部CB(北面、西面)壁アラワシ	コンクリートスラブアラワシ	2, 600 ~2, 400	木製棚:3段、600₩*3900 L
	車庫1、2	モルタル塗金ゴテ仕上	モルタル塗金ゴテ仕上	モルタル塗金ゴテ仕上	モルタル塗金ゴテ仕上	コンクリートスラブアラワシ 業型: モルタル塗金ゴテ仕上 (300×450、2本)	3, 700	木製ホース棚、靴棚
	階段	O P51Nk	モルタル塗金ゴテ仕上	モルタル塗金ゴラ仕上	モルタル塗金ゴテ仕上	石こうボード・t=9.5 日/A捜 目透し貼	2, 500	SUS (ゴム入) ノンスリップ (L=910×20本)
2	ホール	○ Pタイル貼	モルタル豊全ゴテ仕上	モルタル差金ゴテ仕上	モルタル塗金ゴテ仕上	業型: モルタル塗金ゴテ仕上 石こうボード・ t = 9.5 EP/A塗 目遊し貼	2, 500	集成材手槽・50 Φ × 6. 32 m) 集成材手槽・50 Φ 支持金輪・手器子: 角パイブ、07巻
	会議室	スタイロ量数 (12.5帖) 路込: 長尺塩ピシート	雑巾摺 (木製)	石こうポード・t=12.5下地ピニールクロス貼	石こうポード・t=12.5下地ピニールクロス貼	木目化粧石こう目透し天井板・t =9.5	2, 400	スペスの・デロア・パン・リン・リン 液作ローッカー欄 スピーカ 時計 押入甲板及び見付・デコラ貼
	押入	シナ合板・t =5.5	兼巾摺 (木製)	石こうポード・t=9.5	石こうポード・t=9.5	石こうポード・t=9.5	2, 400	中期、校期:シナ合板・t=5.5
РН	塔 屋	モルタル塗金ゴテ仕上 ★ 健喫	コンクリート打放し	コンクリート打放し	コンクリート打放し	コンクリート打放し	2, 050	鉄製タラップ・OP 塗


(T) 鶴岡市建設部建築課


金 照 図場


特 記


 製図
 7年10月
 工事名
 鶴岡市消防署旧朝日分署解体工事
 図面番号


 縮尺
 NON
 図面名
 特記仕様書4、仕上げ表
 4

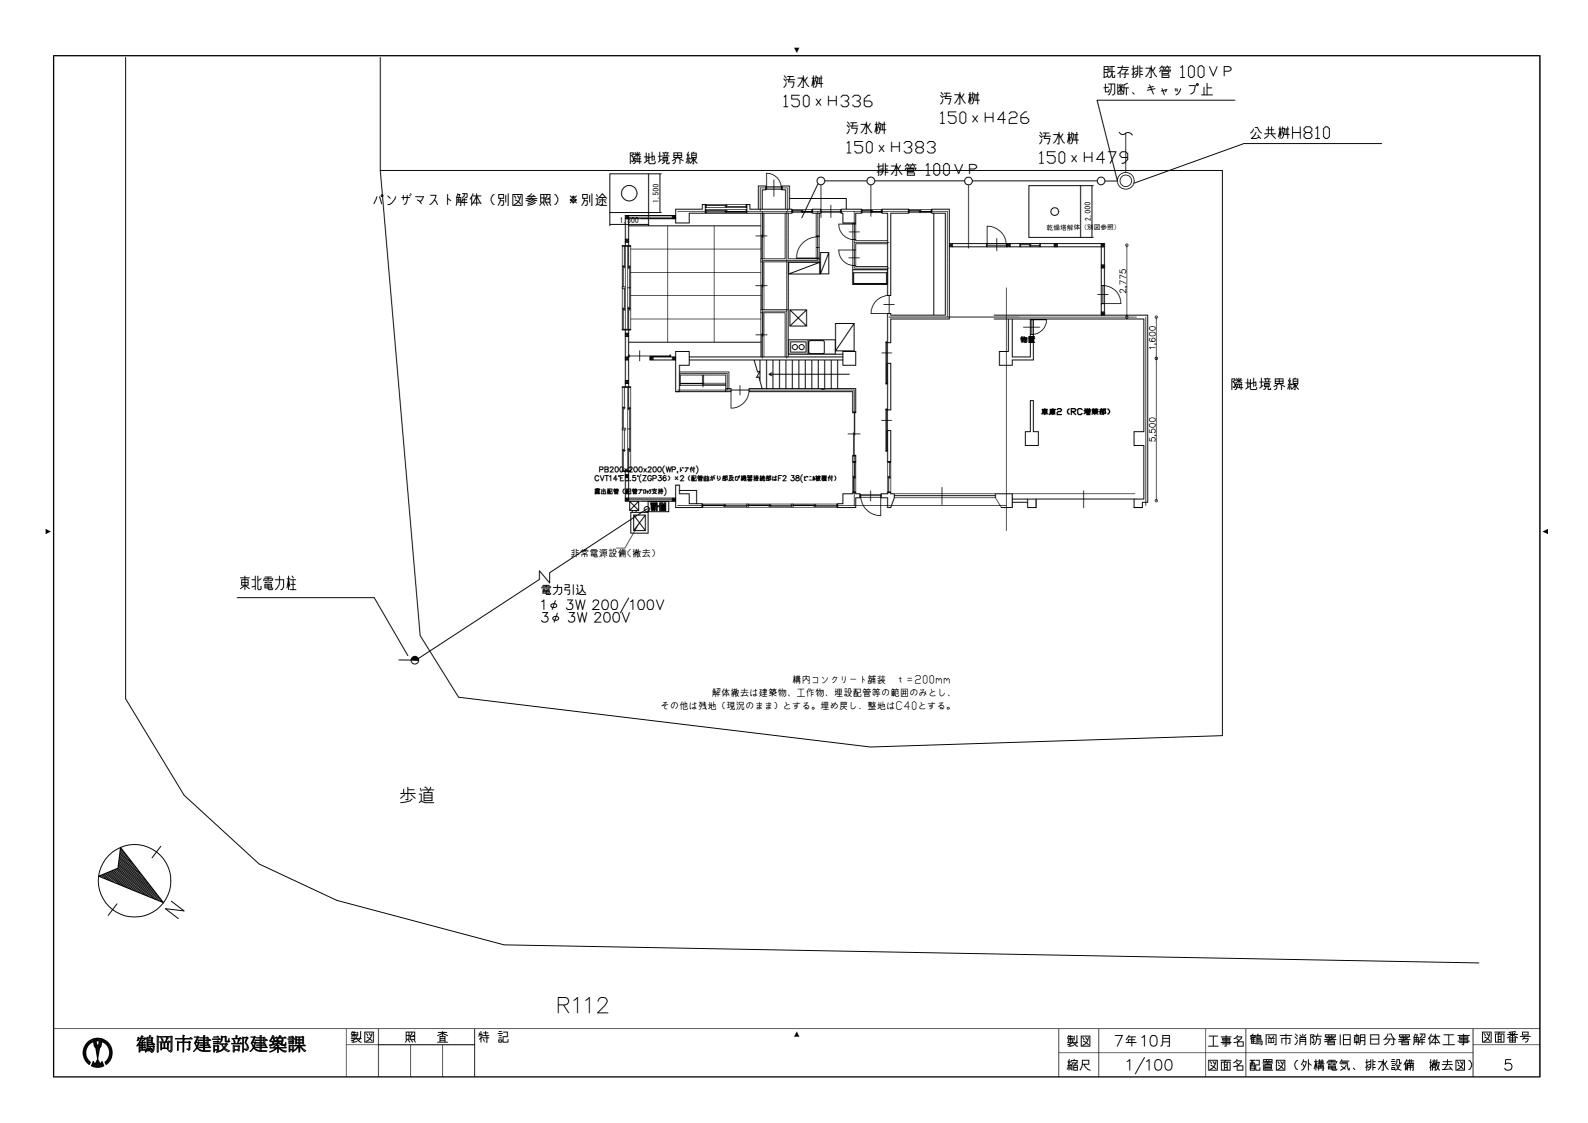


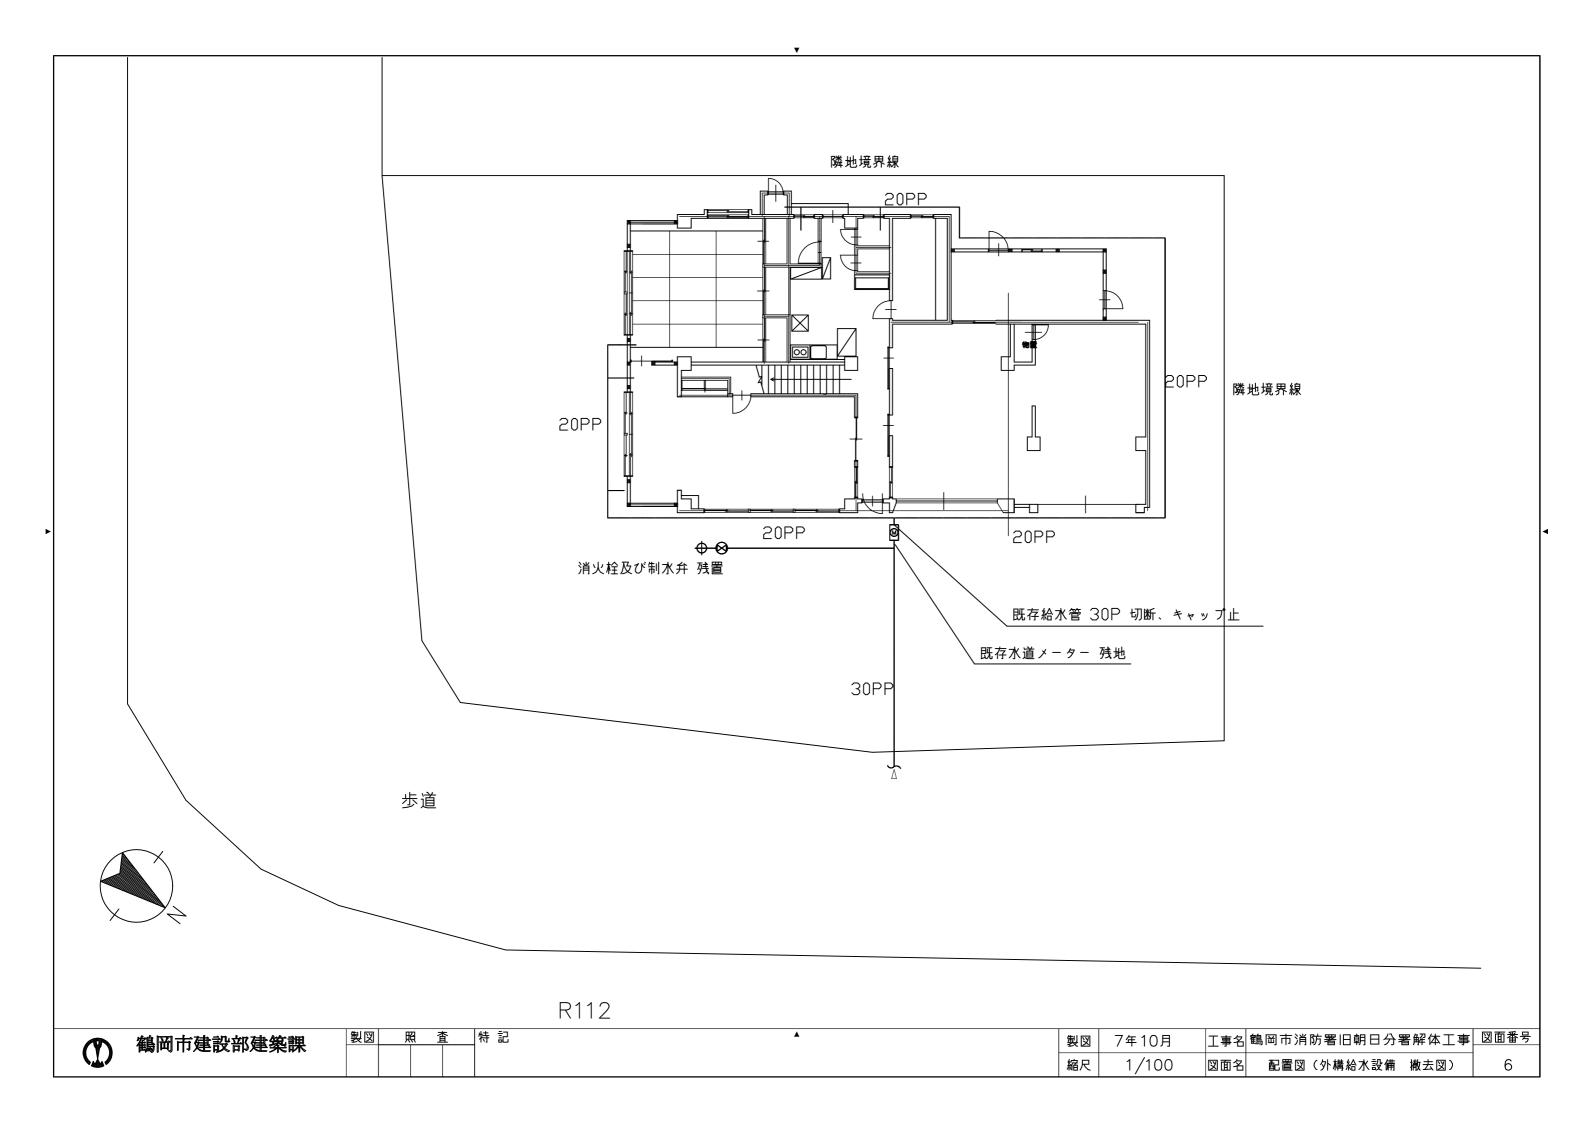

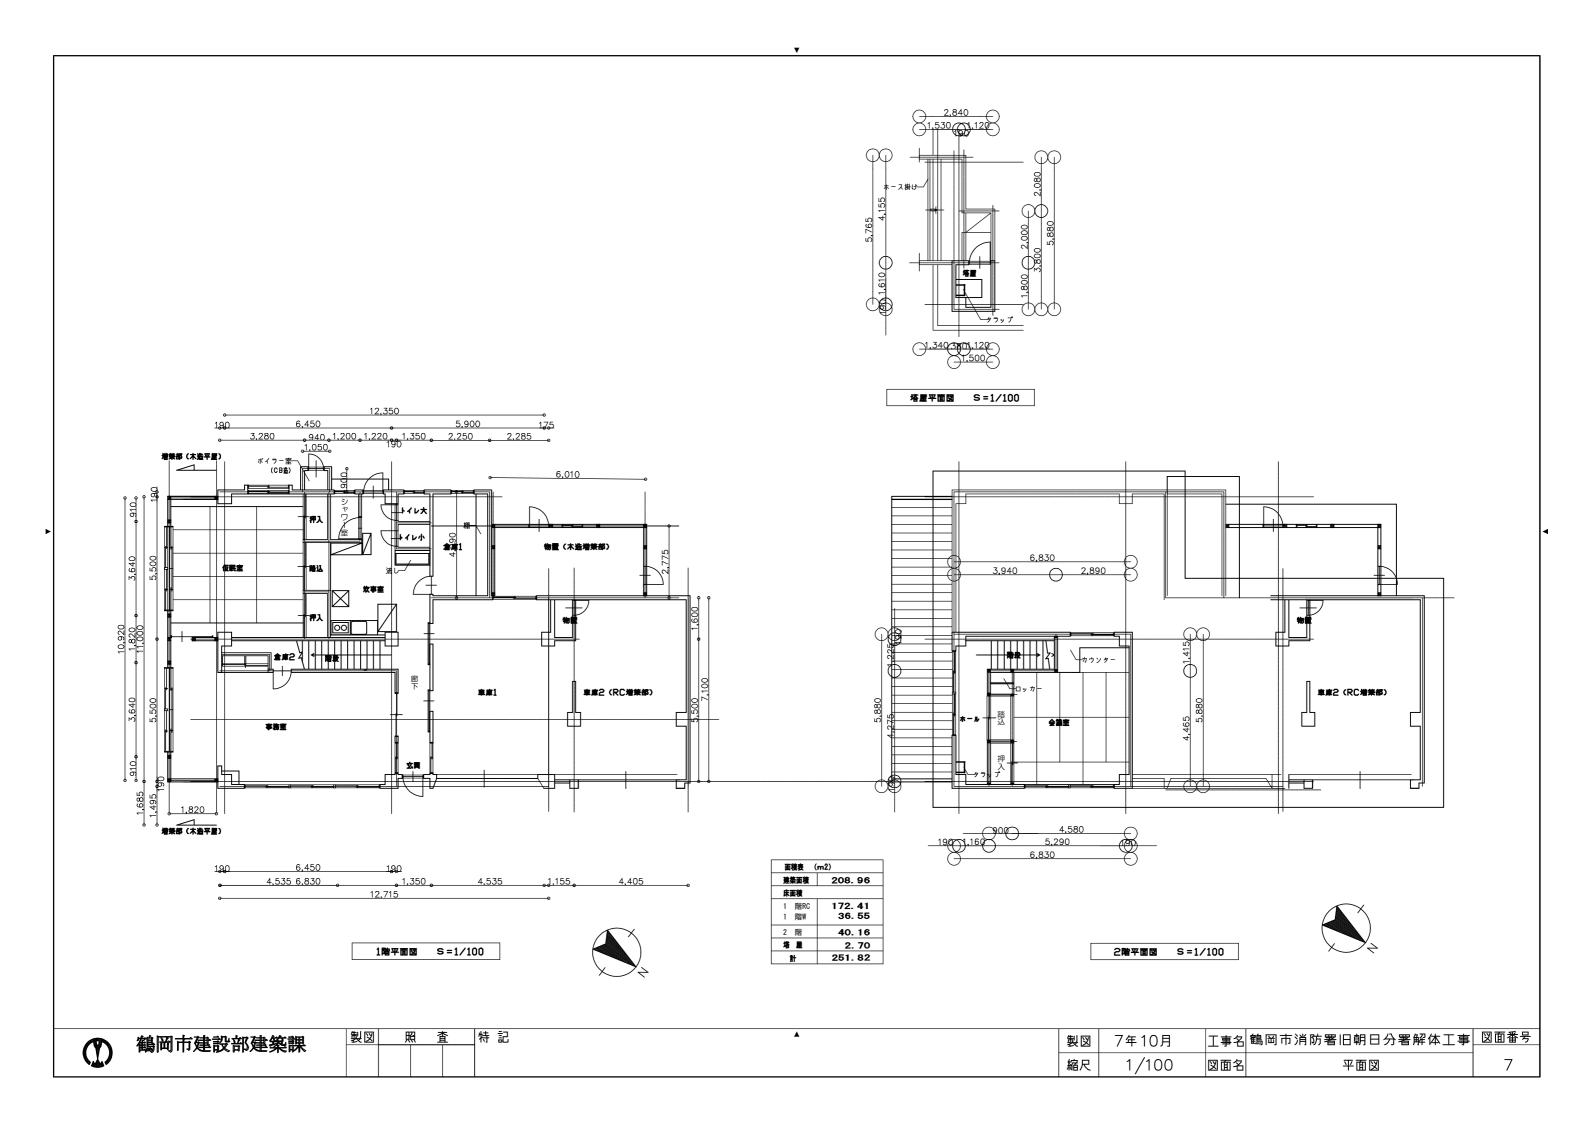


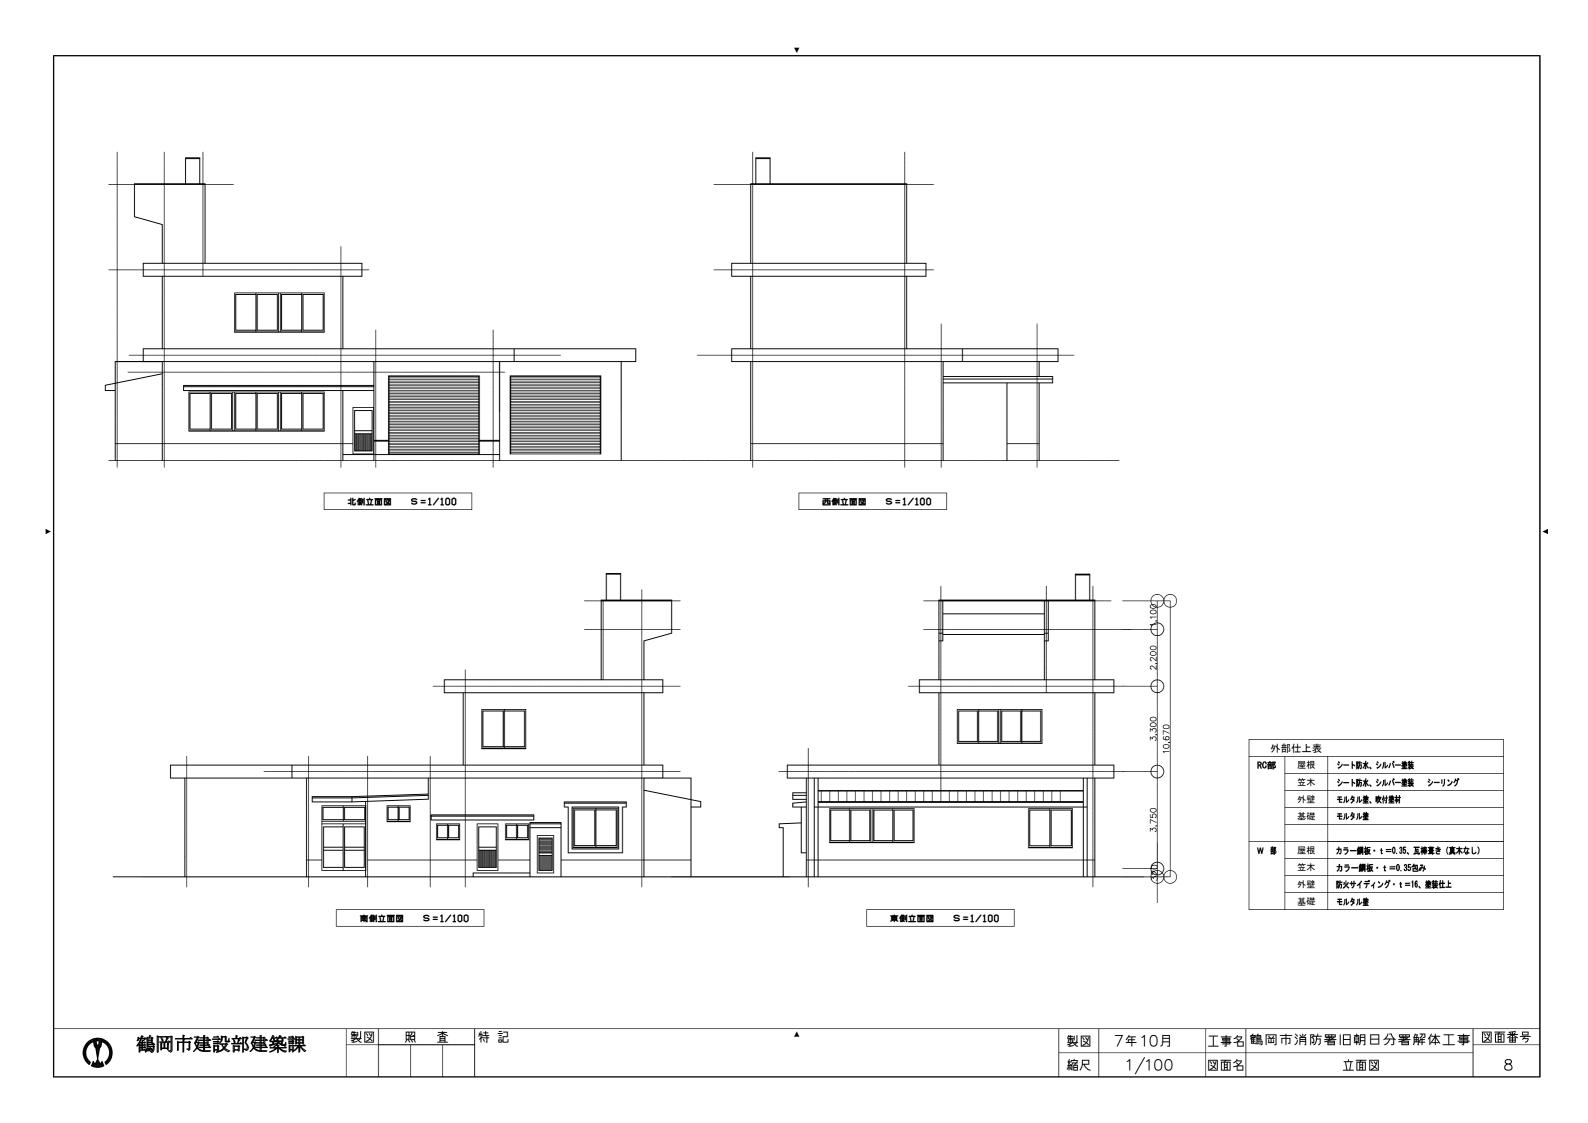


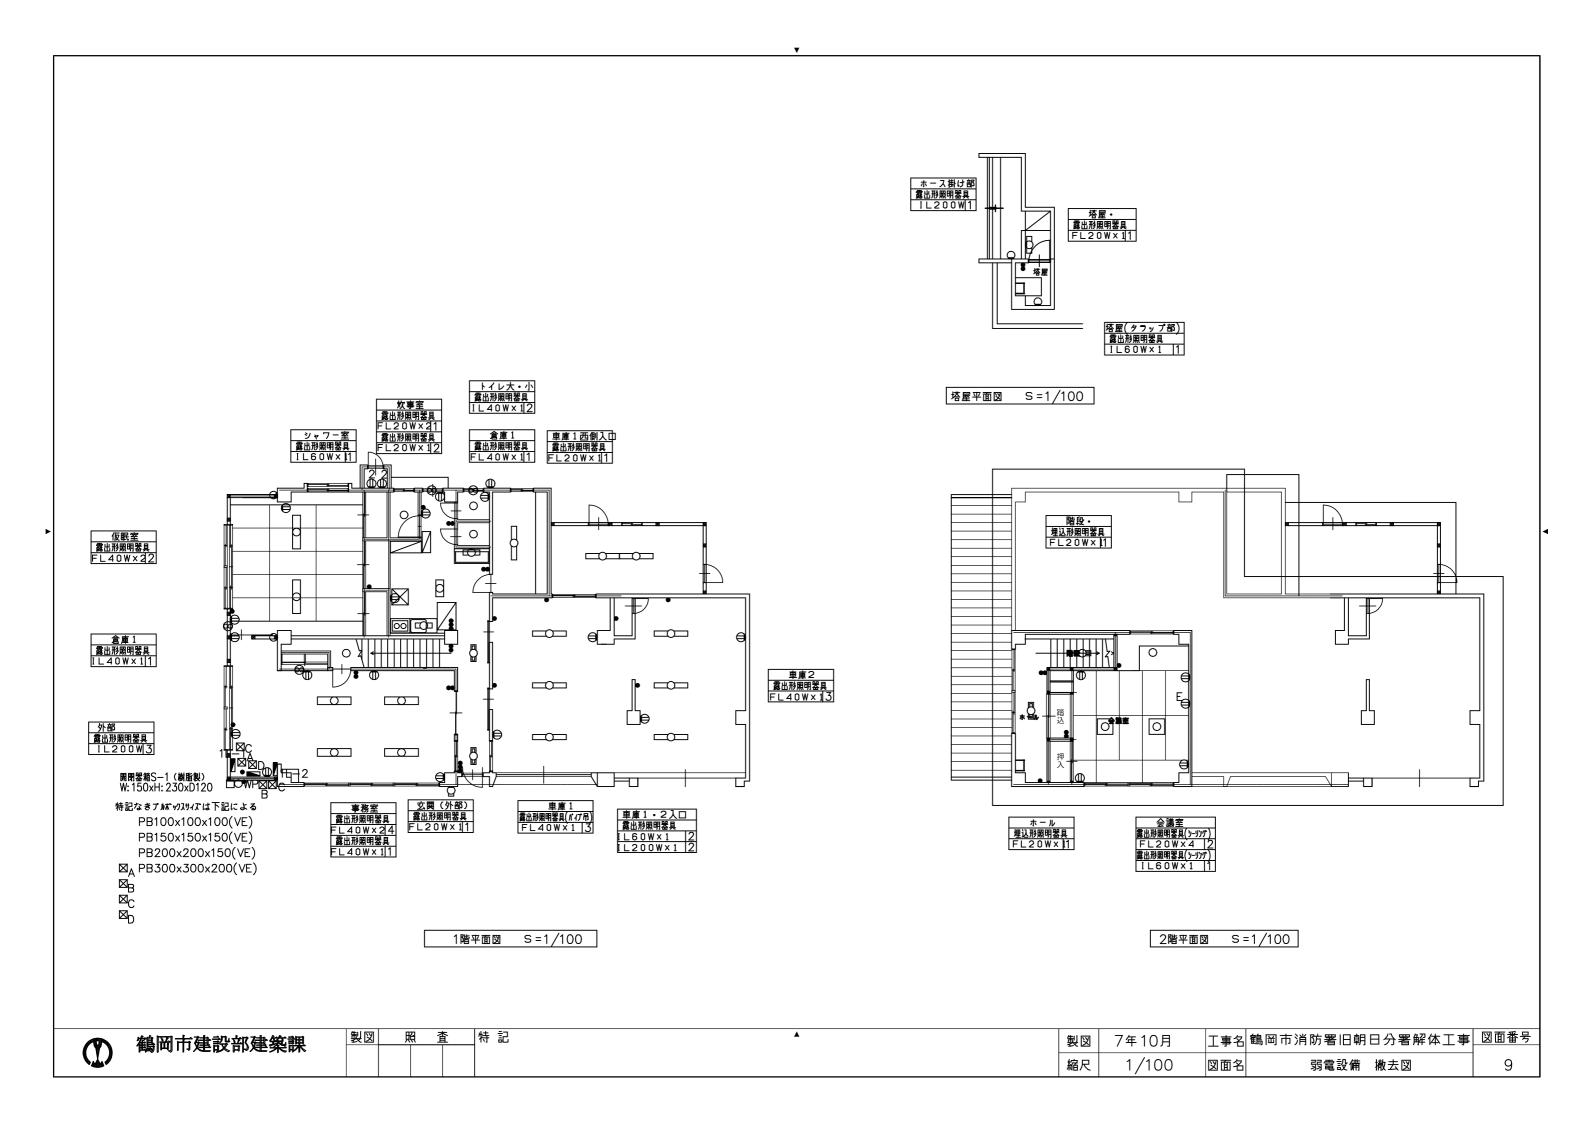

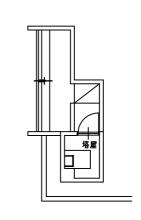

## 塔屋平面図 S=1/100

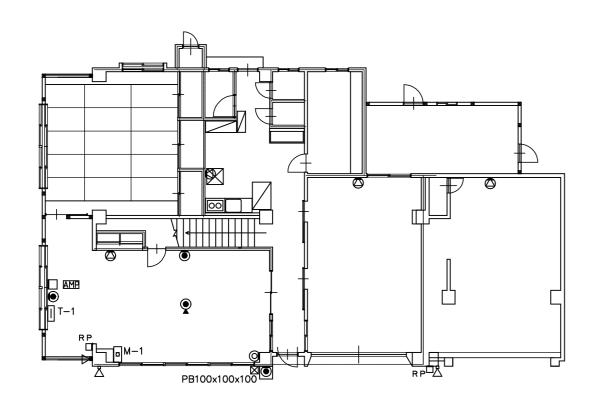


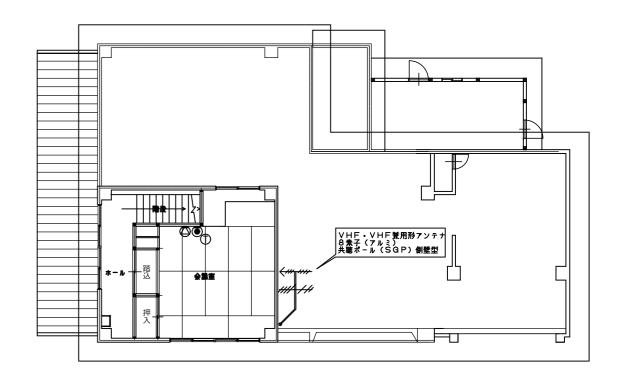


1階平面図 S=1/100


2階平面図 S=1/100

$\bigcirc$	鶴岡市建設部建築課	製図	照	査	特記	<b>A</b>	製図	<del></del>	7年10月	工事名	鶴岡市消防署旧朝日分署解体工事	図面番号
							縮尺		1/100	図面名	放送設備 撤去図	10

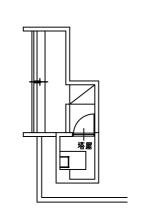

## 塔屋平面図 S=1/100

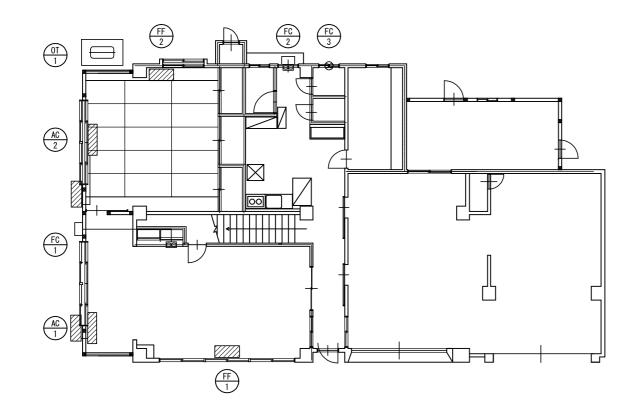


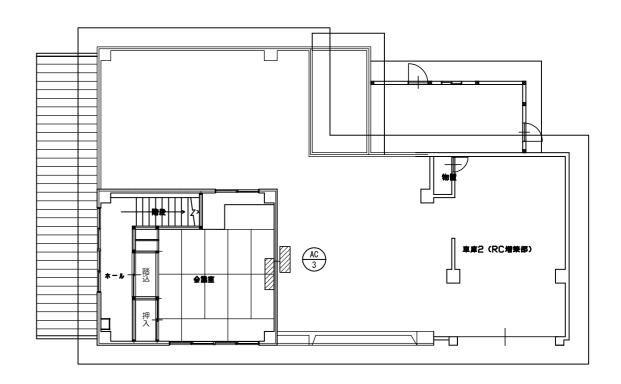


1階平面図 S=1/100


2階平面図 S=1/100


<b>(</b>	鶴岡市建設部建築課	製図	照査	特記	<b>A</b>	製図	7年10月	工事名	鶴岡市消防署旧朝日分署解体工事	図面番号
						縮尺	1/100	図面名	空調設備 撤去図	11

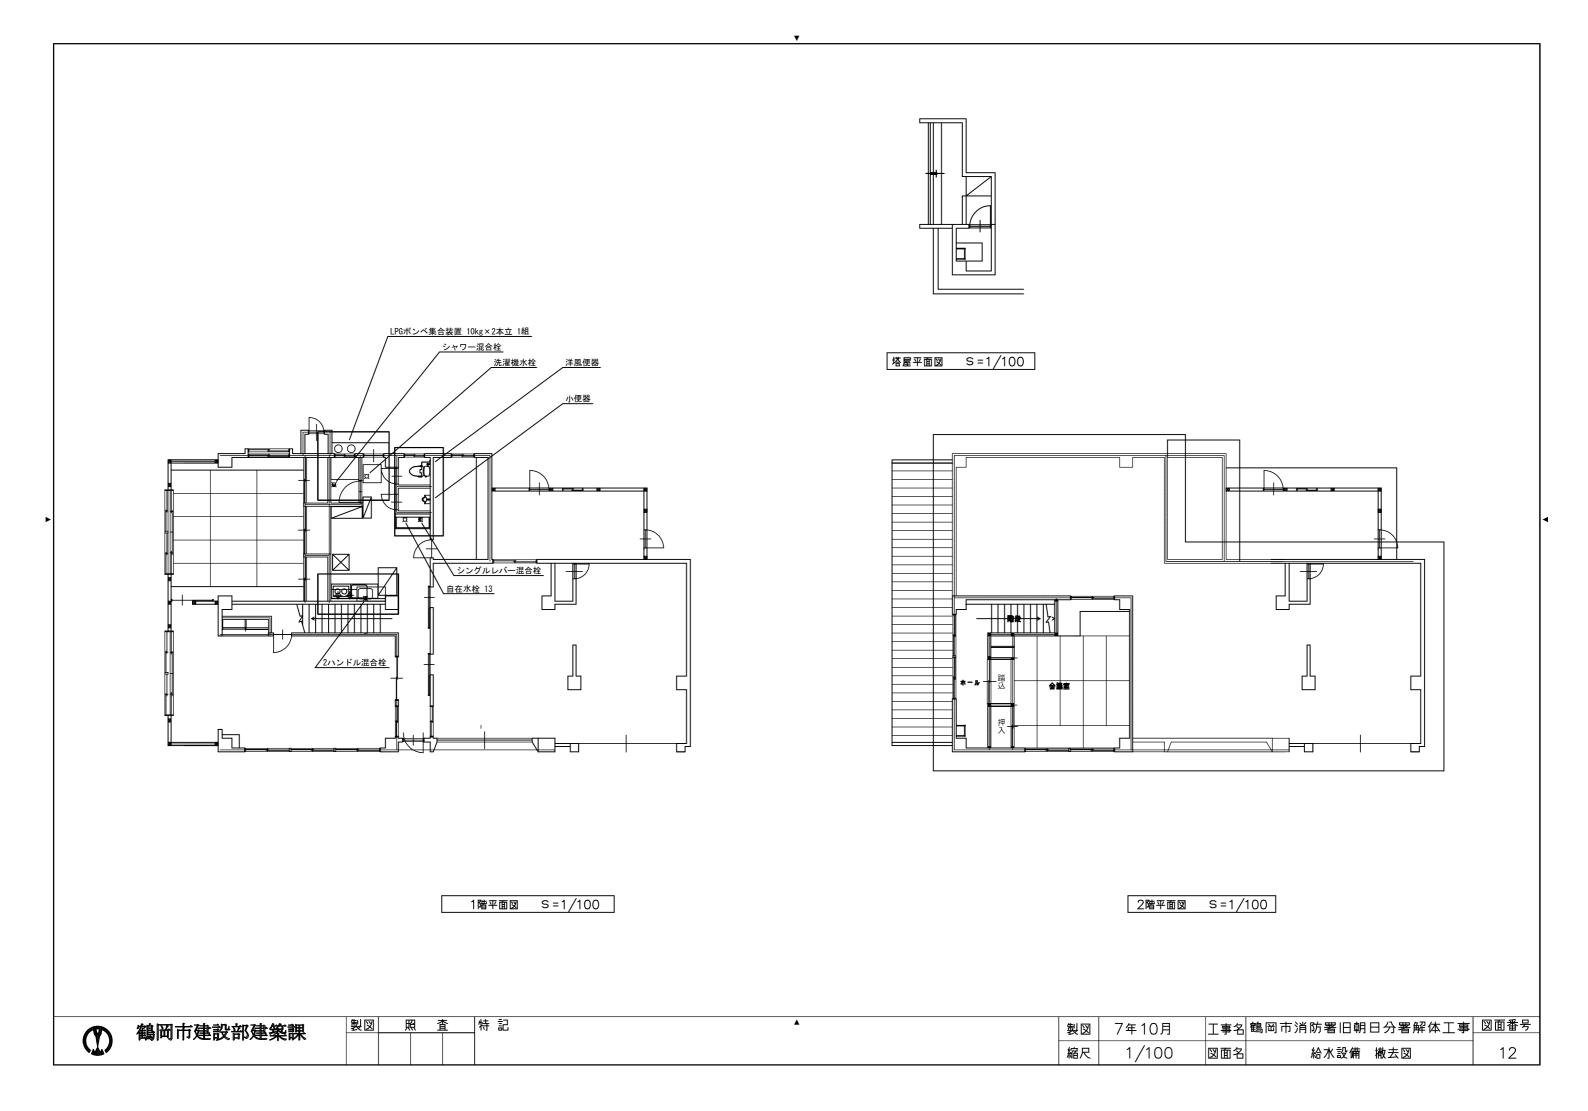

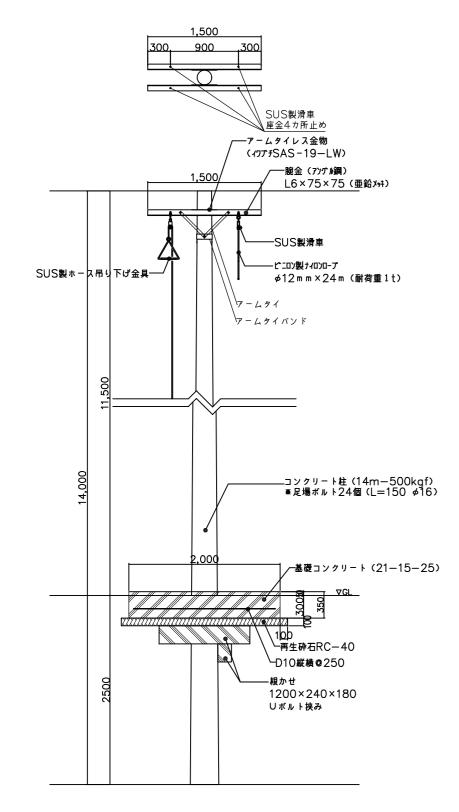

ホース乾燥塔

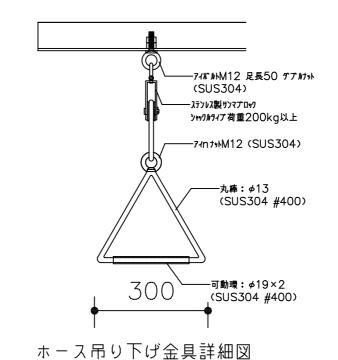

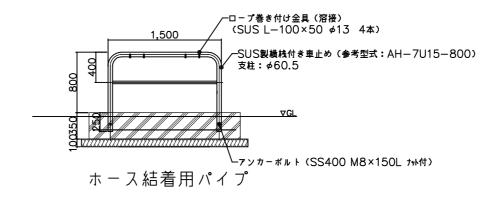

鶴岡市建設部建築課	製図	照	査	特記	<b>A</b>	製図	7年10月	工事名	鳥岡市消防署旧朝日分署解体工事	図面番号
						縮尺	1/50	図面名	ホース乾燥塔解体図	13